

# УТВЕРЖДЕНО распоряжением Администрации Златоустовского городского округа от 18.03.2024 г. № 670-р/АДМ

Общество с ограниченной ответственностью «ВитПроект» Ассоциация «Объединение проектировщиков «Универсал Проект» СРО-П-179-12122012

Благоустройство прилегающей территории ДК «Металлург», расположенного по адресу: Челябинская область, г. Златоуст, ул. им. Карла Маркса, д. 26

РАБОЧАЯ ДОКУМЕНТАЦИЯ

BΠ-45.2023-AC2

Заказчик:

Муниципальное автономное учреждение культуры «Дворец культуры «Металлург» Златоустовского городского округа» (МАЧК ДК «Металлург» ЗГО) в лице директора Лубнина Владимира Александровича

#### Ведомость рабочих чертежей основного комплекта АС

/lucm	Наименование	Прим.
0.1	Общие данные (начало)	
0.2	Общие данные (окончание)	
1	Схема расположения фонтанов	
2	Схема восст. участков бетонного основания бортов чаш фонтанов	
3	Схема устройства камеры насосного оборудования	
4	Уз <i>л</i> ы 1, 2, 3	
5	Ведомость расхода стали	

#### Ведомость ссылочных документов

Обозначение	Наименование	Прим.					
ВП-45.2023-ГП	Проект "Благоустройство прилегающей территории ДК «Ме-	листов					
	таллург», расположенного по адресу: Челябинская область,						
	г. Златоуст, ул. им. Карла Маркса, д. 26						

#### Общие данные (начало)


- 1. Исходные данные
- 1.1. Рабочая документация разработана на основании:
- отчета 58/2023-ИГИ-Г "Благоустройство прилегающей территории ДК "Металлург", расположенного по адресу: Челябинская область, г.Златоуст, ул. им Карла Маркса, д.26".
- 1.2. В настоящих чертежах марки АС2 разработаны: технические решения по ремонту чаш фонтанов, расположенных на территории прилегающей к ДК "Металлург", и их облицовке гранитными плитами после установки инженерного оборудования.
- 1.3. Чертежи разработаны в соответствии с требованиями нормативно-технической документации:
- СП 20.13330.2016 "Нагрузки и воздействия";
- СП 22.13330.2016 "Основания зданий и сооружений";
- СП 63.13330.2018 "Бетонные и железобетонные конструкции".

Технические решения, принятые в рабочей документации, соответствуют требованиям национальных стандартов Российской Федерации, действующим нормам и правилам проектирования объектов, требованиям охраны труда и промышленной безопасности, санитарно-гигиеническим, экологическим, противопожарным и другим требованиям системы безопасности труда и обеспечивают безопасную для жизни людей эксплуатацию объекта при соблюдении предусмотренных мероприятий.

Главный инженер проекта

А.Г. Басанов

#### Ситуационный план (согласно ВП-45.2023-ГП)

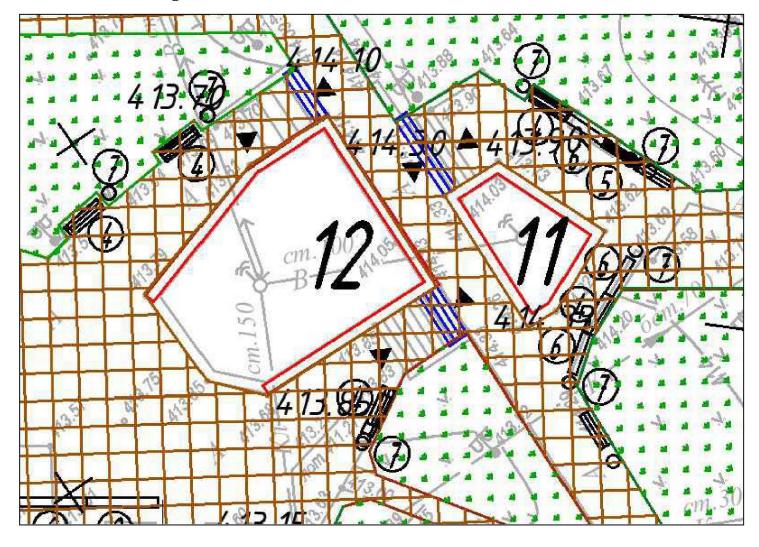

						ВП-45.2023-АС2					
Изм. Н	Кол.цч	/lucm	№док	Подп.	Дата	Челябинская область, г. Златоуст					
ГИП		Басан	оβ			Благоустройство прилегающей территории	Стадия	/lucm	Листов		
Разраб Провер	ιδ. Басанов фос		tack	02.24 02.24	Благоустройство прилегающей территории ДК «Металлург», расположенного по адресу: Челябинская область, г. Златоуст, ул. им. Карла Маркса, д. 26	дк «четаллирг», расположенного по адресу: Челябинская область, г. Златоуст, ул. им. Карла Маркса, д. 26					
				Общие данные (начало)	000 "ВитПроект		роект"				

#### Общие данные (окончание)

- 1.4. За относительную отм. 0,000 принята абсолютная отм. в Балтийской системе координат.
  - 1.5. Технические решения разработаны для следующих условий :
- согласно СП 131.13330.2020 (прил. A) -подрайон IB климатического района I;
- нормативное значение ветрового давления II ветровой район 30 (кг/м2);
- нормативное значение снегового покрова III снеговой район 150 (кг/м2);
- расчетная температура наружного воздуха (средняя температура наиболее холодной пятидневки) минис 32 (град С);
- коэффициент надежности по ответственности 1,0.


Согласно отчету об инженерно-геологических изысканиях (58/2023-ИГИ-Г) на исследуемом участке имеют распространение техногенные, элювиальные грунты. Техногенные грунты распространены на всей территории производства работ. Мощность от 4,7 до 7,0 м. Грунт представляет собой перемятые суглинок с галькой, железом, битым кирпичём, асфальтом, бетоном. Грунт классифицируется как грунты планомерно возведённых насыпей.


1.6. При производстве работ руководствоваться :

- СП 70.13330.2012 "Несущие и ограждающие конструкции";
- СП 435.1325800.2018 "Конструкции бетонные и железобетонные. Правила производства и при-емки работ".
- 1.7. Все работы выполнять по проекту производства работ, согласованному с организациями, ответственными за эксплуатацию существующих инженерных сетей и дорог на строительной площадке. Работы вести с соблюдением противопожарных норм и правил безопасности.
- 1.8. Проект разработан для строительства в летних условиях. В зимних условиях следует руководствоваться указаниями соответствующих разделов СП 70.13330.2012 "Несущие и огражающие конструкции" на производство работ.
  - 2. Характеристика объекта
  - 2.1. Общие габариты объекта (участка фонтанов): длина 24,60\* (м); ширина 16,70\* (м);
- 2.2. Борты чаш выполнены в виде замкнутых монолитных железобетонных конструкций шириной 0,6\*(м); высота бортов (глубина чаш фонтанов) – переменная 0,68\*...1,23\*(м).
- 3. Конструктивные решения
- 3.1. Решения раздела АС2 предусматривают:
- технические решения по ремонту чаш фонтанов с применением строительных материалов, предусматривающие послойное нанесение ремонтных и восстановительных составов;
- восстановление участков бортов (при прочности бетона ниже В15) предусматривает их восстановление путем установки арматурных каркасов по месту на химические анкера (эпоксидные составы) с укладкой бетона В20 по опалубке;
- облицовка гранитными плитами предусматривает их установку на клей для керамогранита, природного и искусственного камня.
  - 4. Материал конструкций
- 4.1. Конструкцию железобетонных монолитных участков (ремонт бортов) выполнять из бетона класса B20, F50, W4 согласно ГОСТ 26633-2015. Арматура принята A-III (A400) согласно ГОСТ 5781-82.
  - 4.2. Вклейку арматуры в тело бетона выполнять с применением эпоксидных составов (HILTI).
- 4.3. Состав на цементной основе для выравнивания стен и полов внутри и снаружи помещений "Nivoplan Plus" согласно ГОСТ 33083-2014.
  - 4.4. Пластификатор для цементных растворов "Planicrete" согласно ГОСТ 31383-2008.

- 4.5 Гранитные плиты добыча Мансуровского месторождения толщиной 30\*(мм) согласно ГОСТ 9480-2012.
- 4.6. Качество материала должно подтверждаться сертификатами завода-поставщика.
  - 5. Указания по устройству монолитных участков
- 5.1. Перед устройством монолитных участков (ремонт бортов) выполнить по бетону насечки, очистить поверхность при помощи щеток и промыть водой.
  - 5.2. Укладки бетона в опалубки выполнять слоями по 20-30 (см).
- 5.3. Соединение арматурных стержней осуществлять в нахлестку вязальной проволокой (ГОСТ 3282-74) согласно требованиям ГОСТ 10922-2012.
- 5.4. Разборку опалубки осуществлять при наборе бетоном прочности не менее 70 % от проектной.

					BΠ-45.2023-AC2					
Изм. Кол.цч	/lucm	№док	Подп.	Дата	Челябинская область, г. Златоуст					
ГИП	Басан	_	track	02.24	Благоустройство прилегающей территории	Стадия	/lucm	Листов		
Разраб. Проверил	Басан Басан		tack	02.24 02.24	Благоустройство прилегающей территории ДК «Металлург», расположенного по адресу: Челябинская область, г. Златоуст, ул. им. Карла Маркса, д. 26	Р	0.2			
					Общие данные (окончание)	000	"Bum∏	роект"		

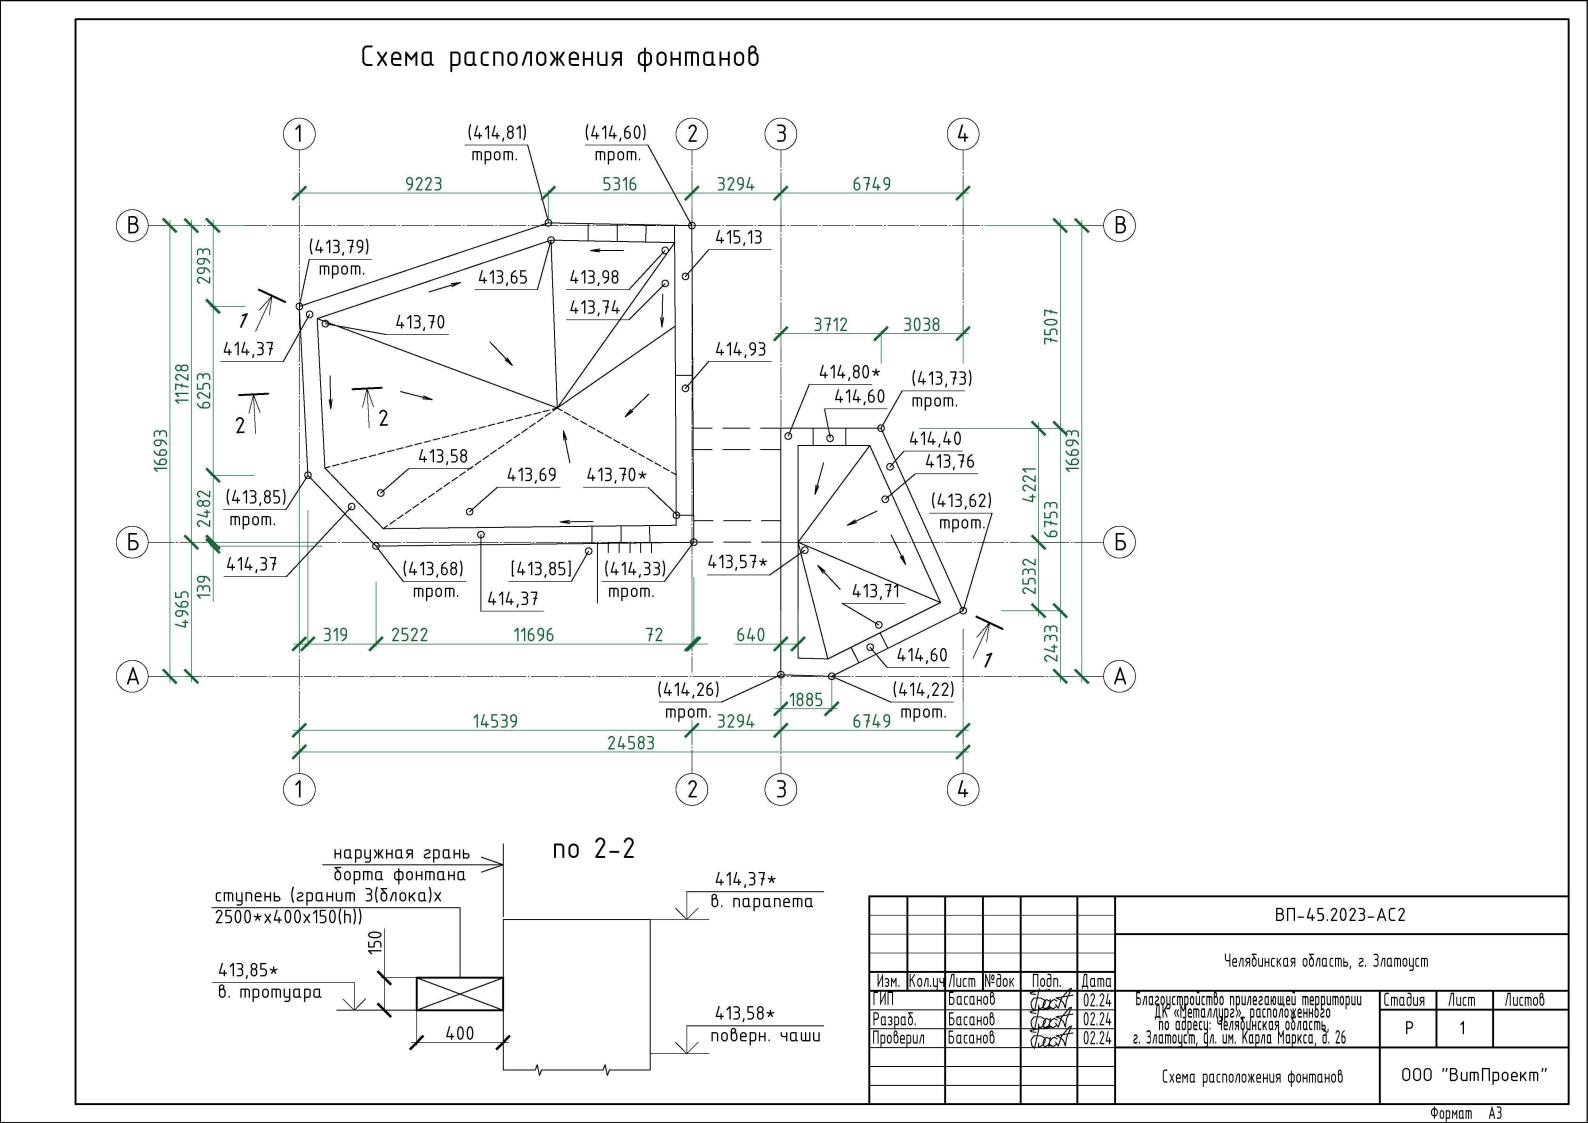

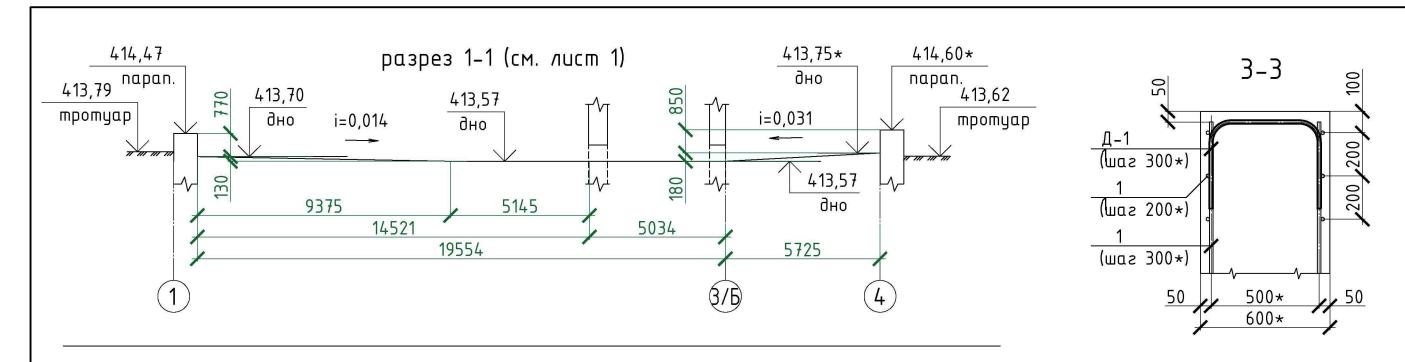

#### Эскиз изделия Д-1

Поз.	Эскиз
Д-1	*800*


Спецификафия расхода материалов на ремонт 1 м.п. борта (см. прим. 2)

Поз.	Обозначение	Наименование	Кол.	Масса ед.,кг	Прим.
1	ГОСТ 5781-82	Ф 8 A-III (A-400) м.п.	17,0*	0,395	
Д-1	см. данный лист	Деталь Д-1	4	1,15	
	ГОСТ 26633-2015	Бетон B20 F50 W4	0,6*		м3

#### Спецификация на изделие Д-1

Марка изделия	Обозначение	Наименование	Масса ед.кг	Прим.
Д-1	ГОСТ 5781-82	Ø 8 A-III (A-400) L=2900∗	1,15	

## Схема восстановления участков бетонного основания бортов чаш фонтанов

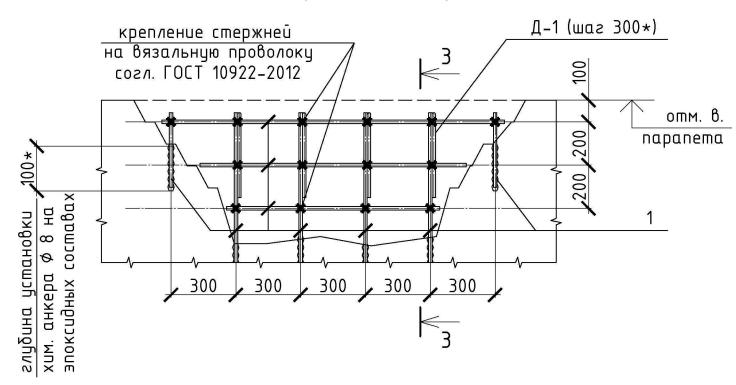

- 1. Общие данные см. листы 0.1, 0.2.
- 2. Предполагаемый объем ремонта бортов чаш фонтанов 22,0 (м.п.).

						BΠ-45.2023-AC2					
Изм.	Кол.цч	/lucm	№док	Подп.	Дата	Челябинская область, г. Златоуст					
ГИП			02.24	Благоустройство прилегающей территории	Стадия	/lucm	Листов				
	Разраб. Бо Проверил Бо			Tack Jack	02.24 02.24	Благоустройство прилегающей территории ДК «Металлург», расположенного по адресу: Челябинская область, г. Златоуст, ул. им. Карла Маркса, д. 26	Р	2			
					Схема восстановления участков бетонного основания бортов чаш фонтанов	000	"BumΠ	роект"			

## Схема устройства камеры насосного оборудования (опалубка МнК-1) (B') пункт управления конструкция МнК-1 (см. прим. 4) монолитная 200 200 3500\* 200 3900\* 4-4 монол. конст. МнК-1 -0,400\* 0,000\* пцнкт +414,61\* управления 3750 3750 200 200 слой -2,800 набетонки -3,000 3500\* 11000\*

#### Спецификация на устройство камеры нас. оборудования


Поз.	Обозначение	Наименование	Кол.	Масса ед.,кг	Прим.
		1	см. ком	ıм. пред <i>і</i> і.	
МнК-1	см. листы 3, 4	Монол. конструкция МнК-1			
	ГОСТ 26633-2015	Бетон В15 (набетонка)	0,6		м3
	ГОСТ 8267-2014	Щебень фр. 20–40	6,0		м3

#### Спецификация на устройство монол. конструкции МнК-1


Поз.	Обозначение	Наименование	Кол.	Масса ед.,кг	Прим.
1	ГОСТ 5781-82	Ф 12 A-III (A-400) м.п.	1192*	0,888	шаг 200
П–1	см. лист 4	Деталь П-1	80	0,83	шаг 200
Γ-1	см. лист 4	Деталь Г-1	236	0,55	шаг 200
Cm-1	см. лист 4	Деталь Ст-1	338	0,66	шаг 400
	ГОСТ 26633-2015	Бетон B20 F50 W4	12,0*>	;	м3
	TY 5745-001-77921756-2006	Пенетрон Адмикс		48,0	(4kz/m3)

- \* расход арматуры дан с учетом перенахлеста;
- $\star\star$  pacxod dan c vyemom ycadku δεποήμου cmecu  $\dot{\mathfrak{b}}$  xode προυзводства работ
- 1. Общие данные см. листы 0.1, 0.2.
- 2. Толщины защитных слоев бетона монолитной плиты см. узлы (лист 4).
  3. Вдоль кромки плиты связывать стержни верхней и нижней арматур П-образными стержнями (шаг 200 мм). Сопряжение продольных и поперечных стержней основной арматуры производить с помощью вязальной проволоки (ГОСТ 3282-74) согласно требованиям ГОСТ 10922-2012.
- 4. Конструкция камеры насосного оборудования является несъемной опалубкой для устройства монолитной железобетонной конструкции МнК-1.

					BΠ-45.2023-AC2						
Изм. Кол.цч	/lucm	№док	Подп.	Дата	Челябинская область, г. Златоуст						
ГИП	Басан	оβ	tack	02.24	Благоустройство прилегающей территории	Стадия	/lucm	Листов			
Разраб. Проверил			tect	02.24 02.24	Благоустройство прилегающей территории ДК «Металлург», расположенного по адресу: Челябинская область, г. Златоуст, ул. им. Карла Маркса, д. 26	Р	3				
			VISCOV V		Схема устройства камеры насосного оборудования	000 "ВитПроект"		роект"			

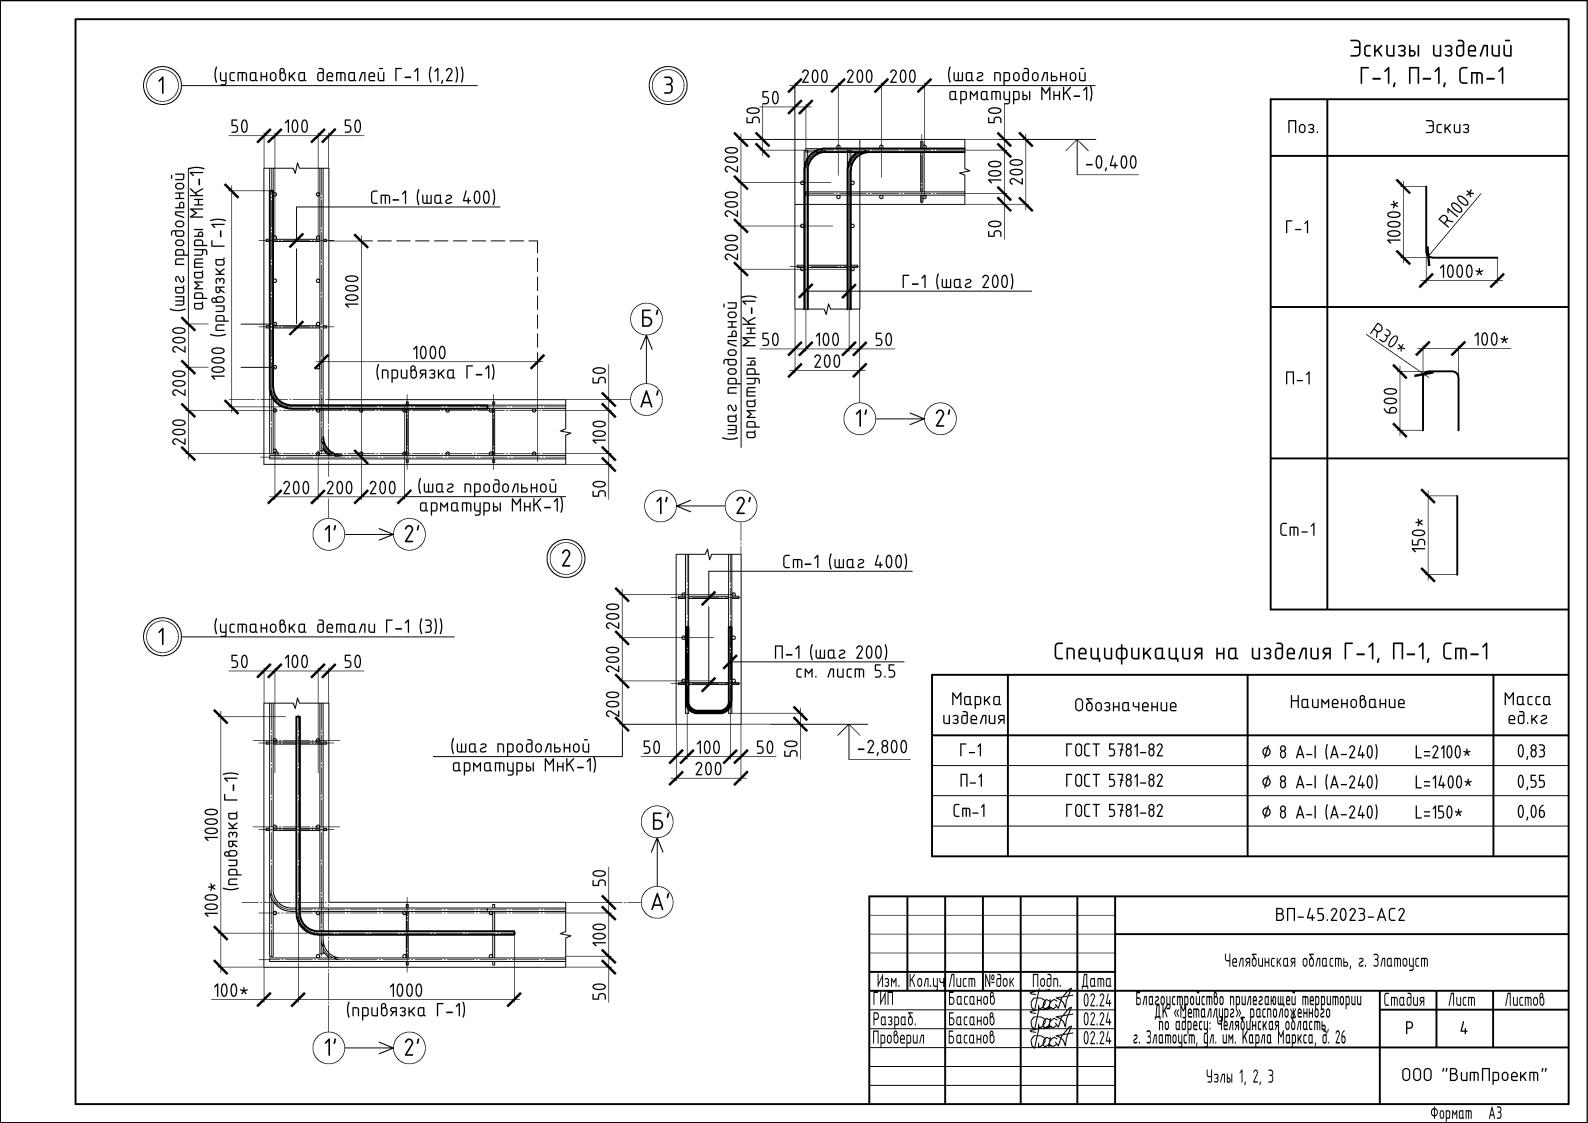

#### Схема стыковки продольной арматуры Ø12 A-III (A-400)

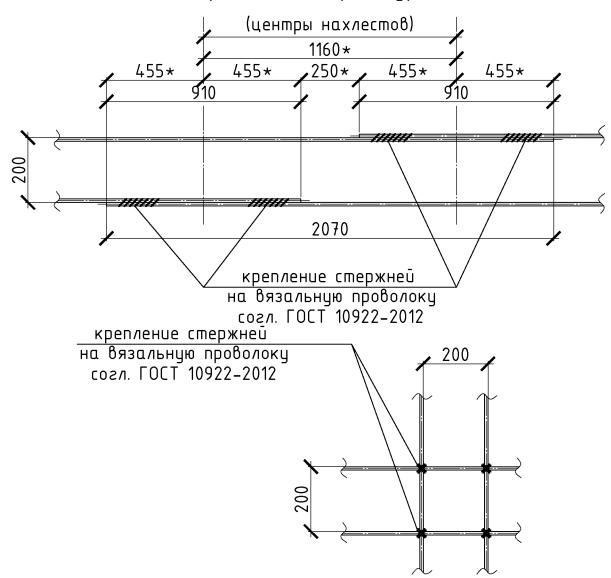

#### Ведомость расхода стали, кг

	Изделия арматурные									
Марка	Арматура класса									
элемента	A-I (A-240)			A-III (A-400)		Bp-I			Bcezo	
	ΓΟCT 5781-82						ГОСТ 6727-80			
	Ø 8	Иm	osor	Ø 12		Nmozo	Ø 4		Итого	
Чаши фонтанов	248,93	24	48,93				305,20		305,20	554,13
Камера нас. оборуд.	216,48	21	16,48	1058,50		1058,50				1274,98
					·	·				
Итого	465,41	46	65,41	1058,50		1058,50	305,20		305,20	1829,11


- 1. Общие данные см. листы 0.1, 0.2.
- 2. При изготовлении гнутых деталей из арматурных стержней, согласно требованиям ГОСТ 7566-94, необходимо:
- для получения качественной изогнутости стержней использовать специальные прессформы, изгибатели или аналогичные приборы, что позволит получить точную форму и радиус гиба, а также обеспечит однотипность гнутых элементов; не рекомендуется использовать радиус гиба меньше или больше указанного

 не рекомендуется использовать радиус гида меньше или дольше указанного во избежание повреждения арматуры и ухудшения ее характеристик;

- при изготовлении гнутых деталей следует предусмотреть достаточные запасы длины: во избежание деформации или повреждения стержней в процессе гибки (рекомендуется использовать запас длины, равный двойному значению радиуса гиба):
- осуществлять контроль качества изогнутой арматуры, включая проверку: соответствия радиуса гиба техническим требованиям, отсутствия трещин и деформаций. Также следует обратить внимание на плотность изгиба и отсутствие заусенцев, которые могут негативно повлиять на прочность конструкции. 3. При невозможности укладки стержней арматуры вплотную предусматривать расстояние между гранями стержней продольной арматуры не менее 30\* (мм).

						ВП-45.2023-АС2					
Изм.	Кол.цч	/lucm	№док	Подп.	Дата	Челябинская область, г. Златоуст					
ГИП		Басан	ιοβ	tack.	02.24	Благоустройство прилегающей территории	Стадия	/lucm	Листов		
	<del></del>		Басанов фаск Басанов фаск		02.24 02.24	Благоустройство прилегающей территории ДК «Металлург», расположенного по адресу: Челябинская область, г. Златоуст, дл. им. Карла Маркса, д. 26	Р	5			
						Ведомость расхода стали	000 "ВитПрое		роект"		

Формат АЗ

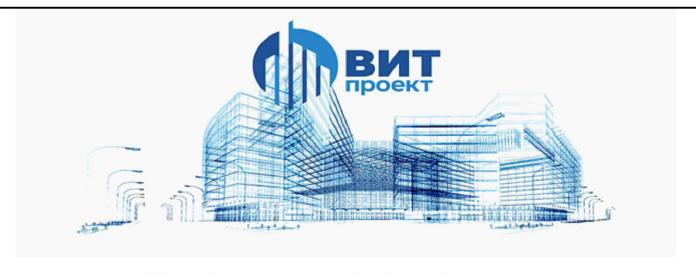

Общество с ограниченной ответственностью «ВитПроект» Ассоциация «Объединение проектировщиков «Универсал Проект» СРО-П-179-12122012

Благоустройство прилегающей территории ДК «Металлург», расположенного по адресу: Челябинская область, г. Златоуст, ул. им. Карла Маркса, д. 26

РАБОЧАЯ ДОКУМЕНТАЦИЯ

BΠ-45.2023-AC3

Заказчик:

Муниципальное автономное учреждение культуры «Дворец культуры «Металлург» Златоустовского городского округа» (МАЧК ДК «Металлург» ЗГО) в лице директора Лубнина Владимира Александровича

#### Ведомость рабочих чертежей основного комплекта АСЗ

/lucm	Наименование	Прим.
0.1	Оδщие данные (начало)	
0.2	Оδщие данные (окончание)	
1	Схема устройства котлована и набетонки монолитной плиты МП-1	
2	Опалубочная схема монолитной плиты МП-1	
3	Схема раскладки осн. арматуры монолитной плиты МП-1	
4	Схема расстановки поддерживающих каркасов КРП-1	
5	Уз <i>л</i> ы 14	
6	Поддерживающий каркас КРП-1	
7	Схема устройства монолитного лестничного марша плиты МП-1	
8	Схема устройства строповки гранитных блоков	

#### Ведомость ссылочных документов

Обозначение	Наименование	Прим.
	Эскизный проект "Стела "Златоуст-город трудовой доблести"	78 листов
ВП-45.2023-ГП	Проект "Благоустройство прилегающей территории ДК «Ме-	листов
	таллург», расположенного по адресу: Челябинская область,	
	г. Златоуст, ул. им. Карла Маркса, д. 26	

#### Общие данные (начало)


- 1. Исходные данные
- 1.1. Рабочая документация разработана на основании:
- отчета 58/2023-ИГИ-Г "Благоустройство прилегающей территории ДК "Металлург", расположенного по адресу: Челябинская область, г.Златоуст, ул. им Карла Маркса, д.26". 1.2. В настоящих чертежах марки АС разработаны :
- конструкция железобетонной монолитной плиты под установку стелы и двух пилонов "Златоуст-город трудовой доблести".

Технические решения, принятые в рабочей документации, соответствуют требованиям национальных стандартов Российской Федерации, действующим нормам и правилам проектирования объектов, требованиям охраны труда и промышленной безопасности, санитарно-гигиеническим, экологическим, противопожарным и другим требованиям системы безопасности труда и обеспечивают безопасную для жизни людей эксплуатацию объекта при соблюдении предусмотренных мероприятий.

Главный инженер проекта

А.Г. Басанов

Ситуационный план

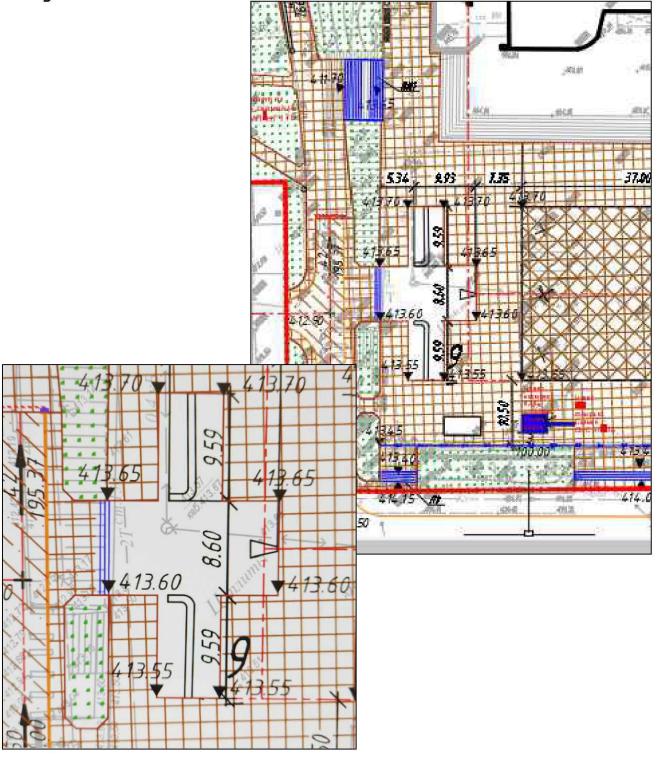

			_					
				BΠ-45.2023-AC3				
Изм. Кол.цч	/Jucm №dor	Подп.	Дата	Челябинская область, г. Златоуст				
ГИП	Басанов	tack.	02.24	Благоустройство прилегающей территории	Стадия	/lucm	Листов	
Разраб. Проверил	Басанов Басанов	fact,	02.24 02.24	Благоустройство прилегающей территории ДК «Металлург», расположенного по адресу: Челябинская область, г. Златоуст, ул. им. Карла Маркса, д. 26	Р	0.1		
				Общие данные (начало)	000 "ВитПроек		роект"	

#### Общие данные (окончание)

- 1.3. Чертежи разработаны в соответствии с требованиями нормативно-технической доку-ментации:
- СП 20.13330.2016 "Нагрузки и воздействия";
- СП 22.13330.2016 "Основания зданий и сооружений";
- СП 63.13330.2018 "Бетонные и железобетонные конструкции";
- 1.4. За относительную отм. 0,000 принята абсолютная отм. 413,60\* в Балтийской системе координат.
  - 1.5. Конструкции разработаны для следующих условий:
- согласно СП 131.13330.2020 (прил. A) -подрайон IB климатического района I;
- нормативное значение ветрового давления II ветровой район 30 (кг/м2);
- нормативное значение снегового покрова III снеговой район 150 (кг/м2);
- расчетная температура наружного воздуха (средняя температура наиболее холодной пятидневки) минус 32 (град С);
- коэффициент надежности по ответственности 1,0.

Согласно отмету об инженерно-геологических изысканиях (58/2023-ИГИ-Г) на исследуемом участке имеют распространение техногенные, элювиальные грунты. Техногенные грунты распространены на всей территории производства работ. Мощность от 4,7 до 7,0 м. Грунт представляет собой перемятые суглинок с галькой, железом, битым кирпичём, асфальтом, бетоном. Грунт классифицируется как грунты планомерно возведённых насыпей.

1.6. При производстве работ руководствоваться :


- СП 70.13330.2012 "Несущие и ограждающие конструкции";
- СП 435.1325800.2018 "Конструкции бетонные и железобетонные. Правила производства и при-емки работ".
- 1.7. Все работы выполнять по проекту производства работ, согласованному с организациями, ответственными за эксплуатацию существующих инженерных сетей и дорог на строительной площадке. Работы вести с соблюдением противопожарных норм и правил безопасности.
- 1.8. Проект разработан для строительства в летних условиях. В зимних условиях следует руководствоваться указаниями соответствующих разделов СП 70.13330.2012 "Несущие и огражатьющие конструкции" на производство работ.
  - 2. Характеристика объекта строительства
- 2.1. Проектные решения, разработанные в разделе АС, предусматривают возведение железобетонной монолитной плиты под установку стелы (масса 41\* m) и двух пилонов (массой по 35\* m), воспринимающей своей конструкцией сосредоточенное давление от данных арх. элементов и распределяющее его с удельным значением менее 0,29 (кг/см2).
- 2.2. Общие габариты объекта: длина 27,78 (м); ширина 10,0 (м); величина заглубления 0,4 и 0.8 (м).
  - 3. Конструктивные решения
- 3.1. Решения раздела АС предусматривают возведение железобетонной монолитной плиты под установку стелы и двух пилонов по предварительно подготовленного щебеночному основанию.
  - 3.2. Применение монолитной плиты (27,78х10,0 м) обусловлено наличием:
- слабого грунтового основания:
- эксплуатационной нагрузки, величиной 6,8\*(m/м2) (пилоны) и 16,5\*(m/м2) (стела). Устройство плиты позволяет снизить величину удельного давление на грунтовое основание под подошвой устраиваемой плиты.
- 3.3. Облицовку плиты гранитом производить согласно ссылочных документов (см. соответ-ствующую Ведомость, лист 0.1).


- 4. Материал конструкций
- 4.1. Конструкцию железобетонной монолитной плиты выполнять из бетона класса B20, F50, W4 согласно ГОСТ 26633-2015. Арматура принята A-I (A240) и A-III (A400) согласно ГОСТ 5781-82. Подготовку основания под устройство плиты выполнять щебнем фр. 20...40 согласно ГОСТ 8267-93.
- 4.2. Хомуты под устройство химических анкеров согласно ГОСТ 24137-80; вклейку выполнять с применением эпоксидных составов.
- 4.3. Сухая гидроизоляционная добавка в бетонную смесь «Пенетрон Адмикс» согласно ТУ 5745-001-77921756-2006 с расходом смеси 4(кг) на 1(м3) бетона. Применение согласно "Технологического регламента на выполнение работ по гидроизоляции и защите от коррозии монолитных и сборных бетонных и ж/б конструкций материалами ЗАО "ГК"Пенетрон-Россия".
- 4.4. Гранитные блоки стелы и пилонов (шт. 2) добыча Мансуровского месторождения; гранитные плиты покрытия площадки – месторождение "Цветок Урала". Расход материала – см. проект ВП-45.2023-ГП (ведомость ссылочных документов).
- 4.5. Качество материала должно подтверждаться сертификатами завода-поста-вщика.
  - 5. Указания по возведению монолитной плиты
- 5.1. Перед устройством монолитной плиты выполнить щебеночную подготовку толщиной 1000\* (мм) с послойным уплотнением и последующей набетонкой из бетона класса В15 толщиной 20\* (мм).
- 5.2. Укладку бетона в опалубку выполнять слоями по 20-30 (см). Каждый слой уплотнять глубинными вибраторами.
- 5.3. Соединение арматурных стержней осуществлять в нахлестку вязальной проволокой (ГОСТ 3282-74) согласно требованиям ГОСТ 10922-2012.
- 5.4. Разборку опалубки осуществлять при наборе бетоном прочности не менее 70 % от проектной.
- 5.5. Поверхности монолитной плиты, соприкасающиеся с грунтом, обработать горячим битумом на 2 раза.
- !!! При сверлении отверстий в гранитных блоках под установку хомутов предустоторить расположение линии (оси) хомута перпендикулярно линии ветви.

Перечень актов скрытых работ :

- 1. Освидетельствование грунтов основания.
- 2. Устройство щебеночной подготовки с послойным уплотнением.
- 3. Соответствие арматуры и закладных изделий рабочим чертежам.
- 4. Устройство рабочих швов бетонирования.
- 5. Соответствие законченных железобетонных конструкций проекту с отображением качества работ, размеров и отметок.
  - 6. Антикоррозионная защита стальных деталей и конструкций.
  - 7. Устройство обмазочной гидроизоляции.
  - 8. Обратная засыпка пазух с уплотнением грунта.


						ВП-45.2023-АС3					
Изм.	Кол.цч	/lucm	№док	Подп.	Дата	Челябинская область, г. Златоуст					
ГИП		Басан	оβ	track.	02.24	Благоустройство прилегающей территории	Стадия	/lucm	Листов		
Разра Провеј	азраб. Басанов роверил Басанов		_	tack	02.24 02.24	Благоустройство прилегающей территории ДК «Металлург», расположенного по адресу: Челябинская область, г. Златоуст, ул. им. Карла Маркса, д. 26	Р	0.2			
				-		Общие данные (окончание)	000 "ВитПроек		роект"		

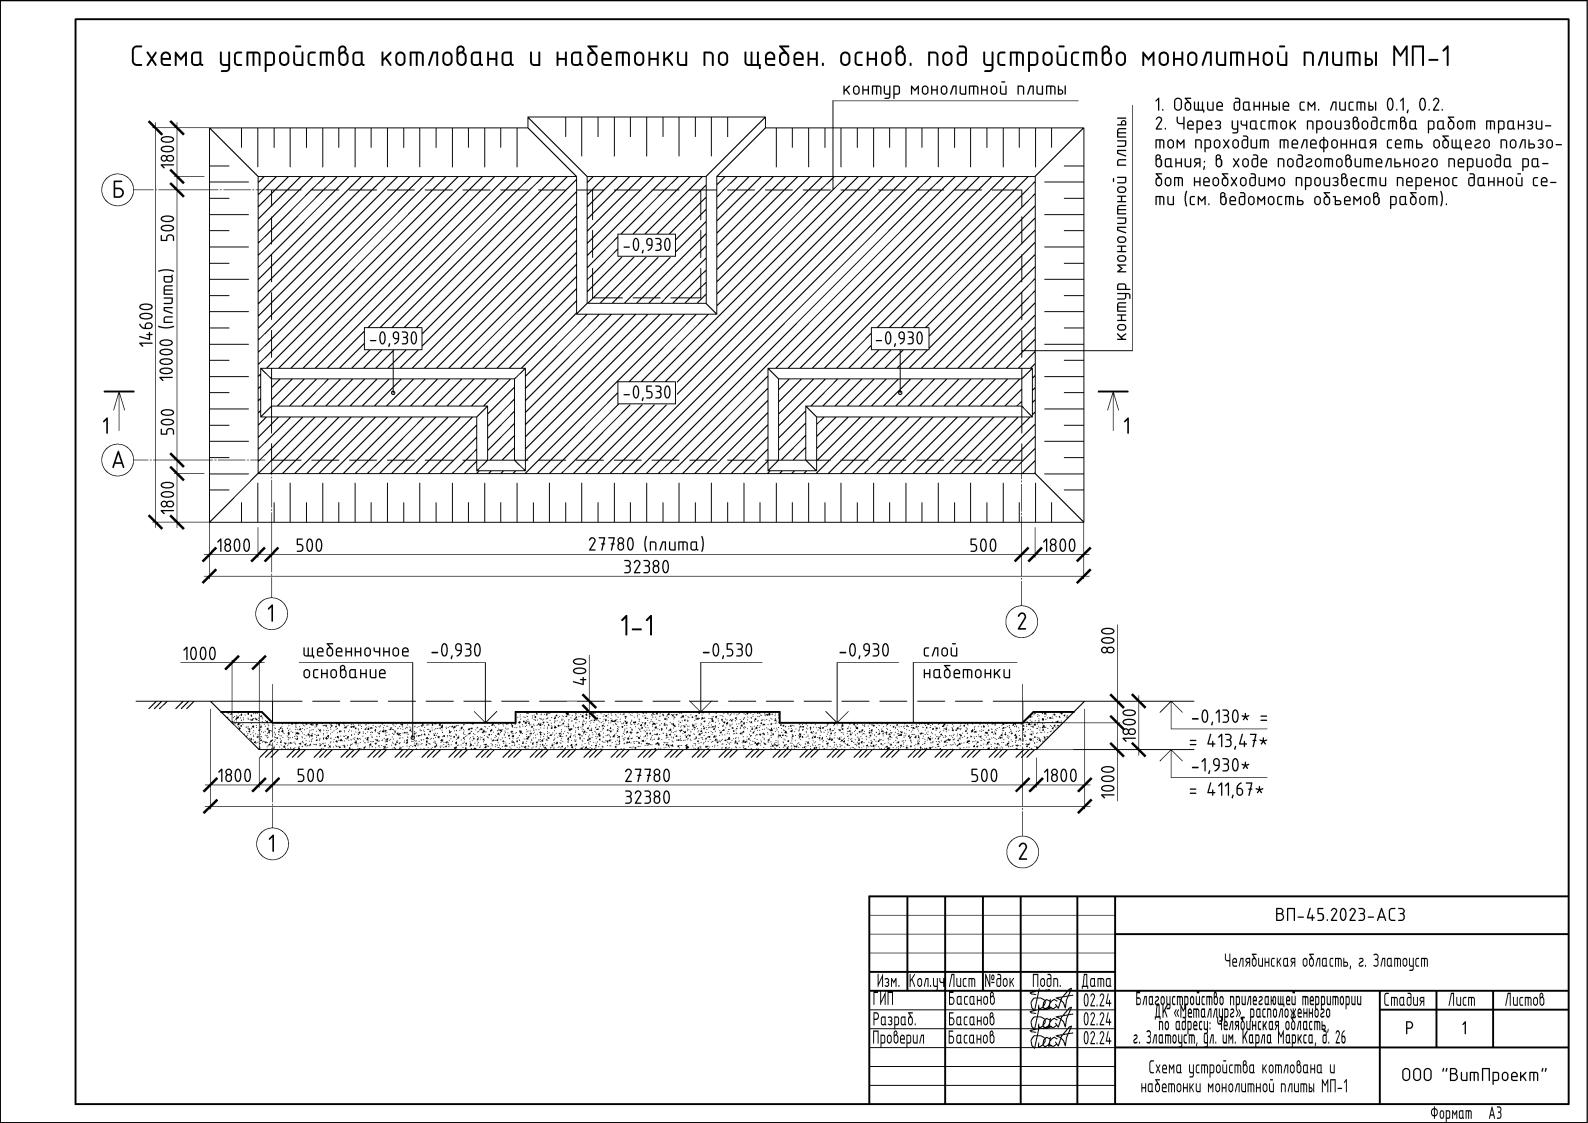


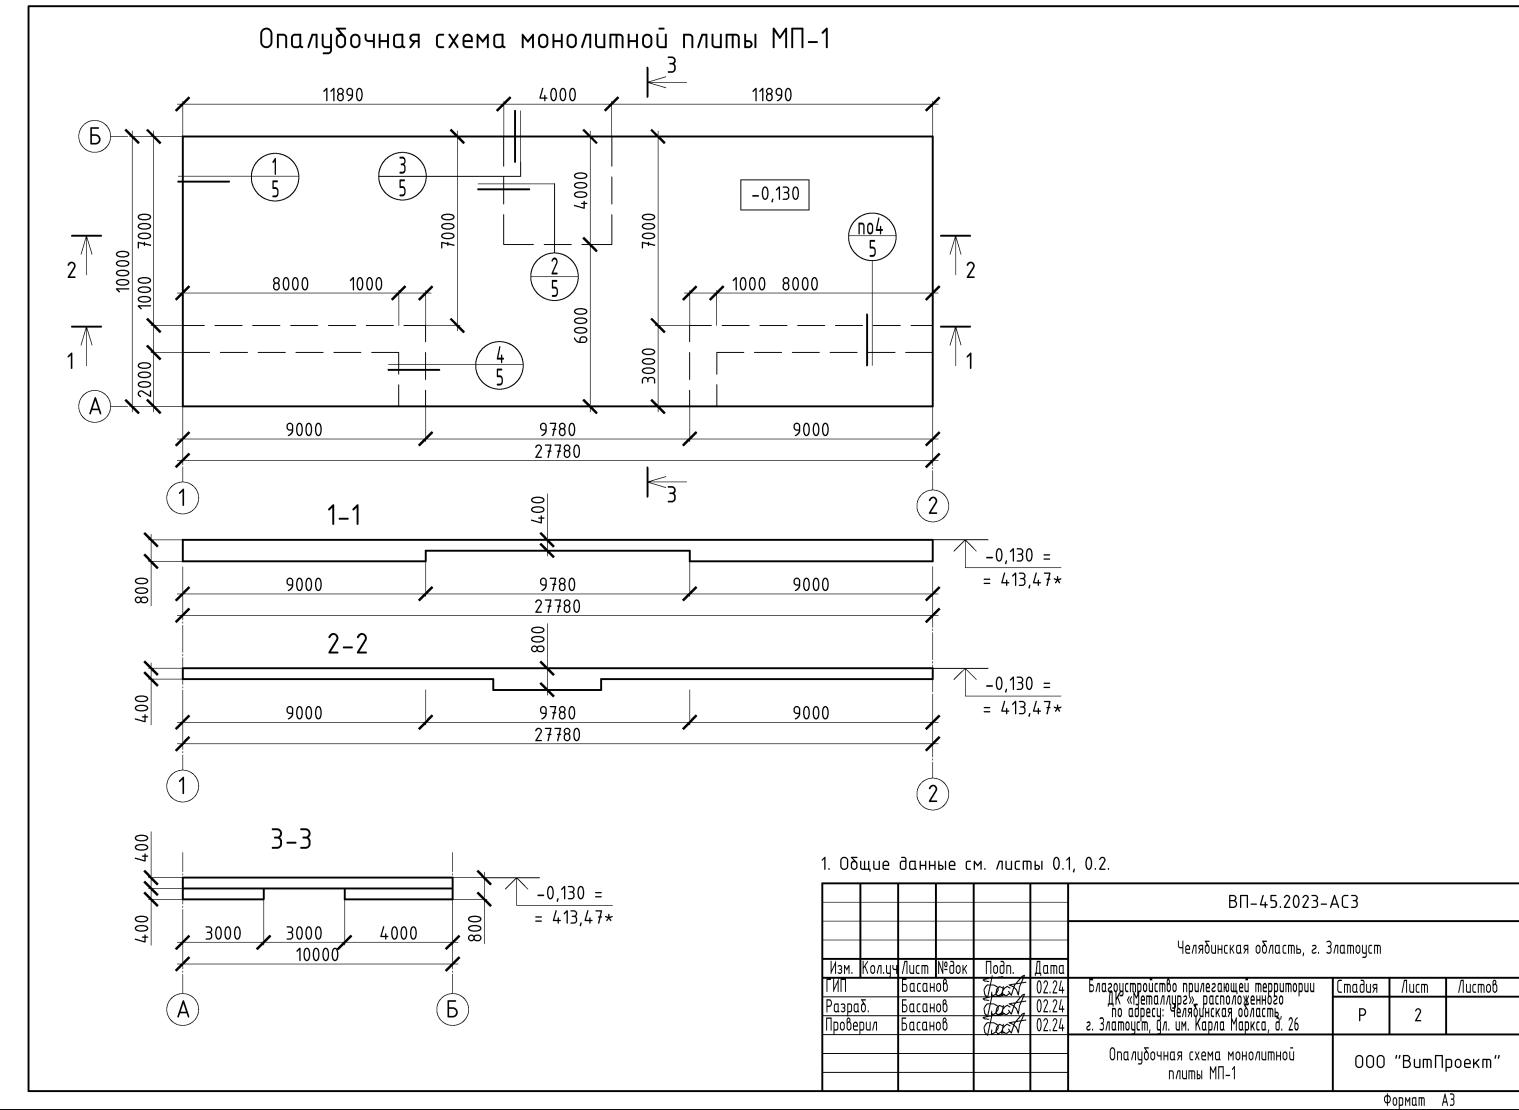

## Схема раскладки осн. арматуры (верхн, нижн) монолитной плиты МП-1 (на отм. -0,180\*; -0,480\*)

Схема раскладки осн. арматуры (верхн, нижн) монолитной плиты МП-1 (на отм. -0,880\*) по Фрагменту 1

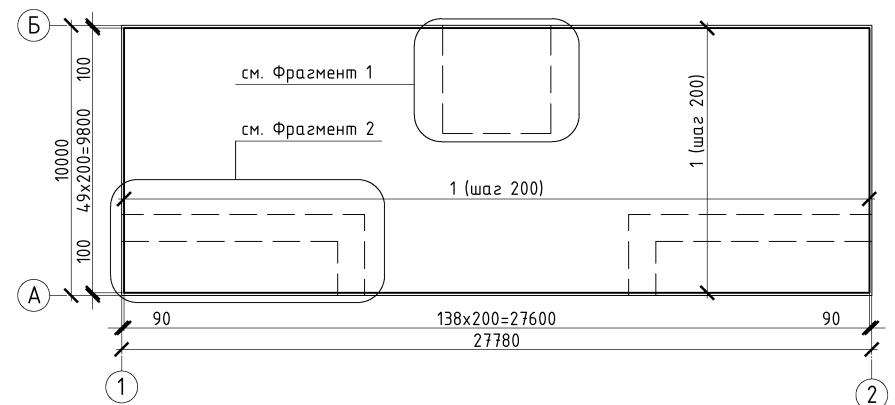


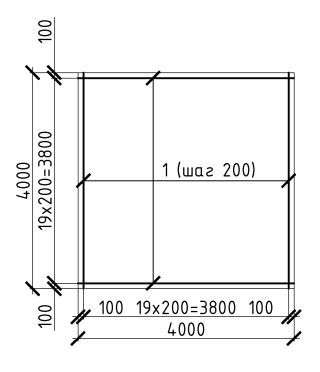

по Фрагменту 2

Спецификация на монолитную плиту МП-1

Поз.	Обозначение	Наименование	Кол.	Масса ед.,кг	Прим.
1	ΓΟCT 5781-82	Ф 16 A-III (A-400) м.п.	6340+	1,578	шаг 200
Д-1	см. листы 5, 6	Деталь Д-1	374	0,63	шаг 200
Д-2	см. листы 5, 6	Деталь Д-2	76	3,16	шаг 200
Д-3	см. листы 5, 6	Деталь Д-3	110	6,31	шаг 200
КРП-1	ΓΟCT 57997-2017	Каркас поддерж-щий КРП-1	6	6,01	шаг 3000
	ГОСТ 26633-2015	Бетон B20 F50 W4	134**		м3
	ГОСТ 26633-2015	Бетон В15 (набетонка)	6,34		м3
	ГОСТ 8267-2014	Щебень фр. 20–40	447*:	**	м3
	TY 5745-001-77921756-2006	Пенетрон Адмикс		536	(4kz/m3)

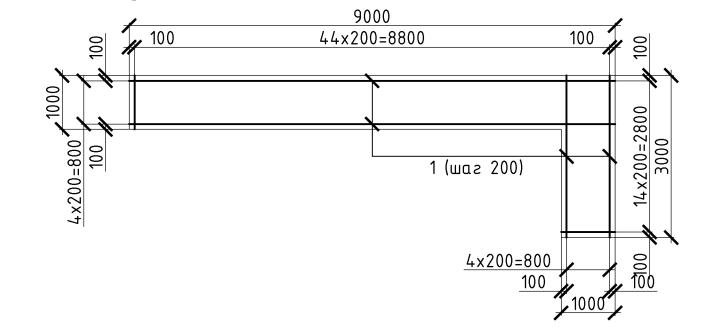

- \* расход арматуры дан с учетом перенахлеста (см. лист 6);
- \*\* расход дан с учетом усадки бетонной смеси в ходе производства работ
- \*\*\* расход дан с учетом послойного уплотнения в ходе производства работ
- 1. Общие данные см. листы 0.1, 0.2.
- 2. Толщины защитных слоев бетона монолитной плиты см. узлы (лист 5). 3. Вдоль кромки плиты связывать стержни верхней и нижней арматур П-образными стержнями (шаг 200 мм). Сопряжение продольных и поперечных стержней основной арматуры производить с помощью вязальной проволоки по ΓΟCΤ 3282-74.

						ВП-45.2023-АСЗ					
Изм.	Кол.цч	/lucm	№док	Подп.	Дата	Челябинская область, г. З					
ГИП		Басан	оβ	tack.	02.24	Благоустройство прилегающей территории	Стадия	/lucm	Листов		
-	ізраб. Басанов роверил Басанов			tack	02.24 02.24	Благоустройство прилегающей территории ДК «Металлург», расположенного по адреси: Челябинская область, г. Златоуст, ул. им. Карла Маркса, д. 26	Р	3			
						Схема раскладки осн. арматуры монолитной плиты МП–1	000 "ВитПроект		роект"		
			·	•			4	ODMOD /	1.7		

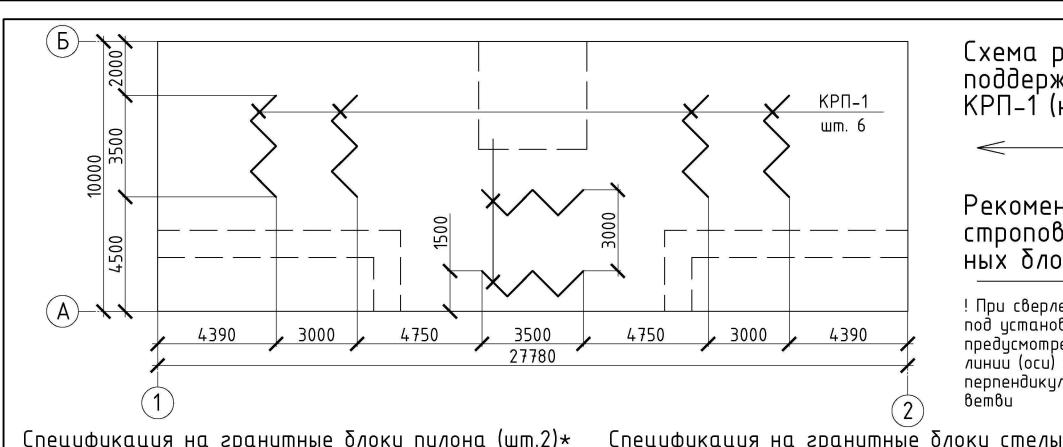



Схема расстановки поддерживающих каркасов КРП-1 (на отм. -0,400)

Рекомендуемая схема стема стема стема стементи.

! При сверлении отверстий под установку хомутов предусмотреть расположение линии (оси) хомута перпендикулярно линии ветви

1000\* 2000\*

Ü	цафакацал т	та гранашные	0710	and III	алопа	(ШП1.2)	,	тецификаци	іл на гранані	IDIC	OHORU	J CIIIC/	101
Поз.	Обозначение	Наименование	Ко <i>п</i> . шт.		Масса ед.,кг	Прим.	Поз.	Обозначение	Наименование	Ко <i>л</i> . шт.		Масса ед.,кг	Прим.
1	ГОСТ 9479-98*	Блок 1	1	1,30	3640	1 m.k.	1	ГОСТ 9479-98*	Блок С 1	1	2,31	6468	3 m.k.
1α	ГОСТ 9479-98*	Блок 1а	1	0,43	1190	1 m.ĸ.	2	ГОСТ 9479-98*	Блок С 2	1	3,29	9212	3 m.k.
2	ГОСТ 9479-98*	Блок 2	1	3,58	10024	2 m.ĸ.	3	ГОСТ 9479-98*	Блок С З	1	2,91	8148	3 т.к.
3	ГОСТ 9479-98*	Блок 3	1	2,25	6300	2 m.ĸ.	4	ГОСТ 9479-98*	Блок С 4	1	2,54	7112	3 m.к.
4	ГОСТ 9479-98*	Блок 4	3	1,00	2800	1 m.k.	5	ГОСТ 9479-98*	Блок С 5	1	2,16	6048	3 m.к.
5	ГОСТ 9479-98*	Блок 4а	3	0,35	980	1 m.k.	6	ГОСТ 9479-98*	Блок С 6	1	1,78	4984	3 m.k.
6	ГОСТ 9479-98*	Блок 5	3	2,82	7896	2 m.ĸ.	7	ГОСТ 9479-98*	Блок С 7	1	1,40	3920	2 m.k.
7	ГОСТ 9479-98*	Блок 6	1	1,92	5376	2 m.κ.	8	ГОСТ 9479-98*	Блок С 8	1	1,03	2884	2 т.к.
8	ГОСТ 9479-98*	Блок 7	1	1,92	5376	2 m.ĸ.	9	ГОСТ 9479-98*	Блок С 9	1	0,55	1540	1 m.ĸ.
9	ГОСТ 9479-98*	Блок 8	1	1,92	5376	2 m.ĸ.	10	ГОСТ 9479-98*	Блок С 10	1	0,32	896	1 m.ĸ.
9а	ГОСТ 9479-98*	Блок 9	1	0,52	1456	1 m.k.		ГОСТ 24137-80	Хомут М20	24	1,80*		сталь 40Х
10	ГОСТ 9479-98*	Блок 9а	1	0,16	448	1 m.k.		ГОСТ 5781-82	Ø12 A−III L=300*	20	0,27		
11	ГОСТ 9479-98*	Блок 10	1	1,29	3612	1 m.ĸ.							

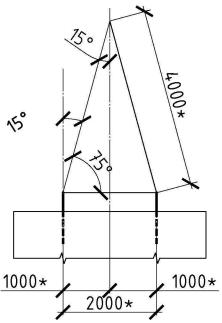

Блок 11

Хомут М20

Ø12 A-III L=300\*

ΓΟCT 9479-98\*

ΓΟCT 24137-80

ΓΟCT 5781-82

28

40

0,86

1,80\*

0,27

2408

1 m.ĸ.

сталь 40Х


<sup>\*\*\*</sup> количество хомутов (точек крепления) подобрано исходя из несущей способности 5,1\* (тс) на 1 т.к. и геометрии блока согласно Эскизного проекта

						ВП-45.2023-АСЗ					
Изм.	Кол.цч	/lucm	№док	Подп.	Дата	Челябинская область, г. Златоуст					
ГИП		Басан	оβ	track	02.24	Блазоустройство прилегающей территории	Стадия	/lucm	Листов		
	Разраб. Басанов Проверил Басанов		tack	02.24 02.24	Благоустройство прилегающей территории ДК «Металлург», расположенного по адресу: Челябинская область, г. Златоуст, ул. им. Карла Маркса, д. 26	Р	4				
					Схема расстановки поддерживающих каркасов КРП–1	000	"Bum∏	роект"			


<sup>\*</sup> расход изделий дан на один пилон

<sup>\*\*</sup> характеристики изделий пилонов (шт.2) и стелы даны согласно Эскизному проекту "Стела

<sup>&</sup>quot;Златоуст-город трудовой доблести"

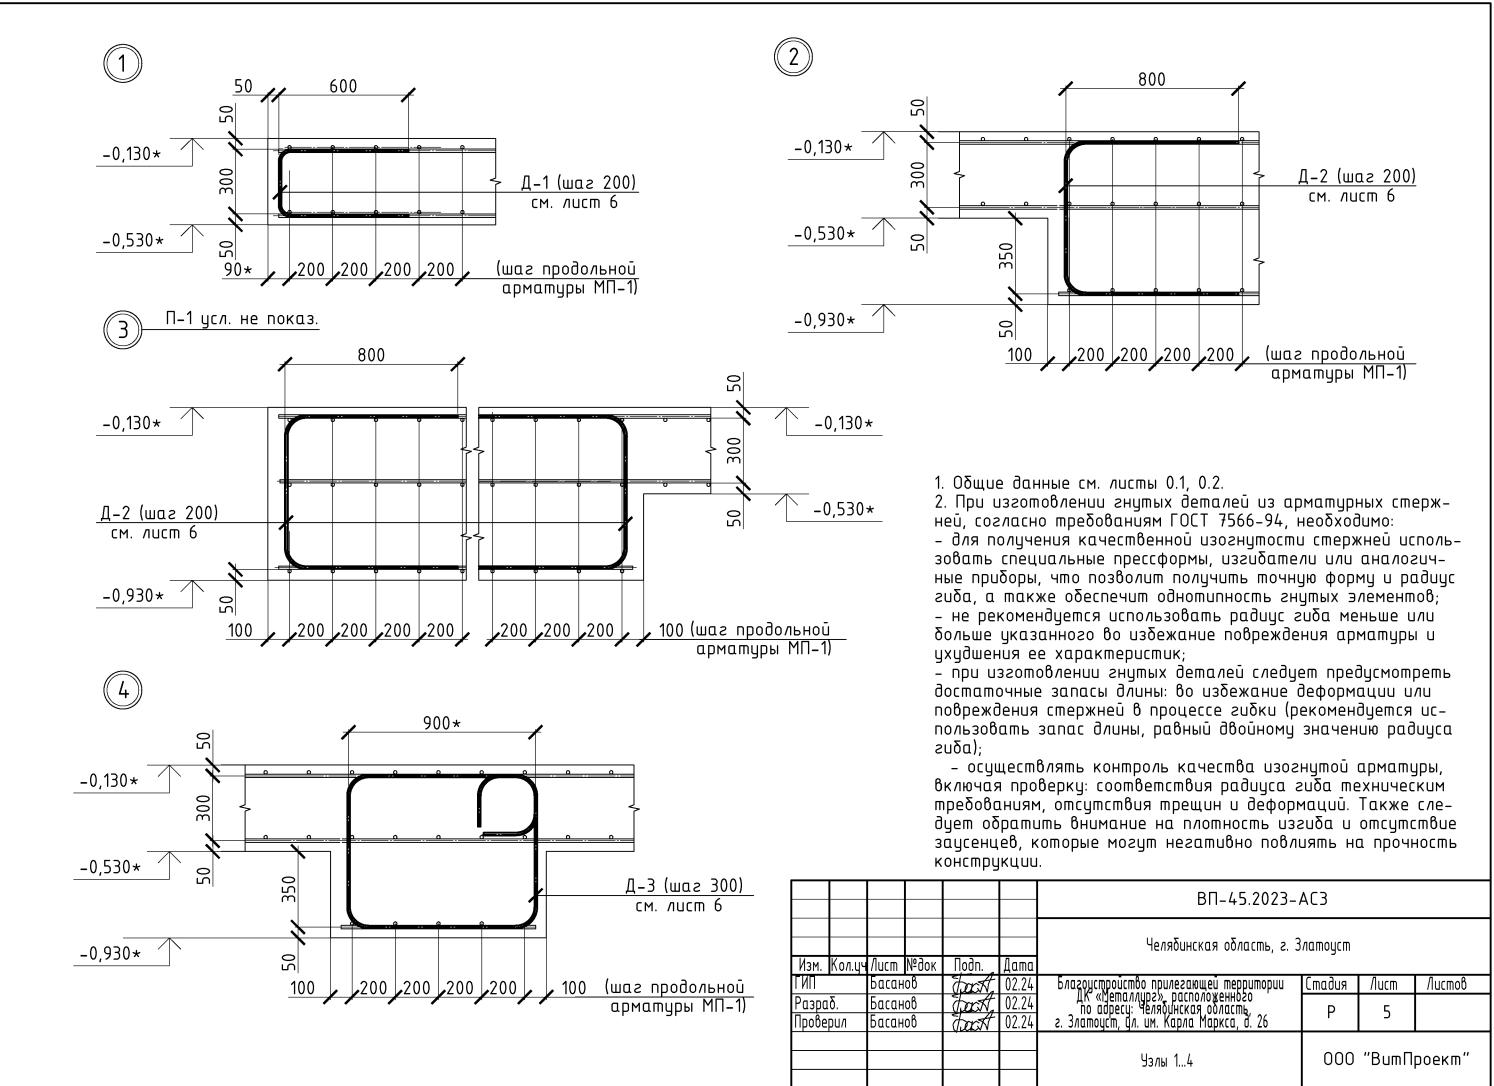


#### Поддерживающий каркас КРП-1 (см. л. 4)

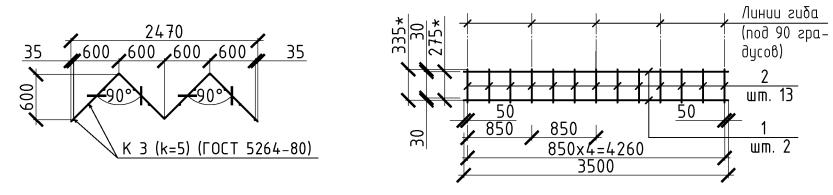

#### Спецификация на каркас КРП-1

Марка изделия	Поз.	Наименование	Кол шт.	Масса ед.кг	Масса изделия, кг
КРП−1	1	φ 8 A-I (A-240) L=3500	2	2,16	6,01
IXFII=I	2	Ø 8 A-I (A-240) L=335*	13	0,13	0,01

#### Схема стыковки продольной арматуры Ø16 A-III (A-400)

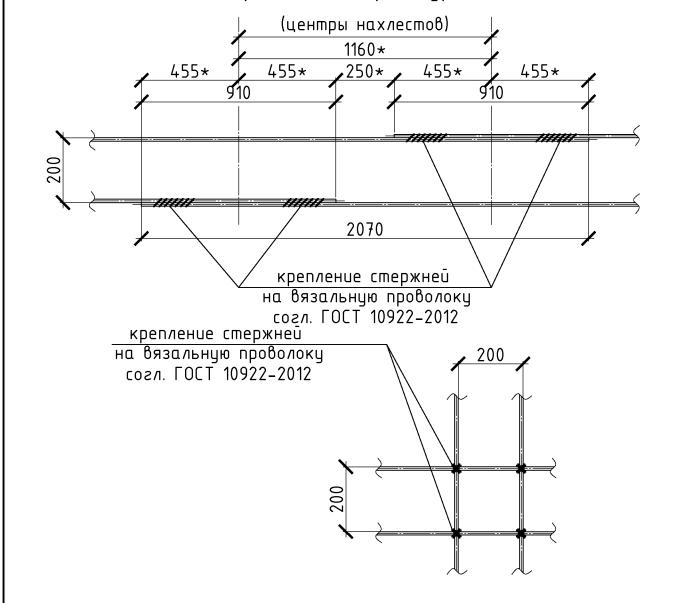

#### Эскизы изделий Д-1;-2;-3 (см. л. 5)

Поз.	Эскиз	Поз.	Эскиз
Д-1	300* *000	Д-2	620*
Д-3	900* *000 *000 *000*		

#### Спецификация на изделия Д-1;-2;-3


Марка изделия	Обозначение	Наименование	масса ед.кг	Прим.
Д-1	ГОСТ 5781-82	Φ 8 A-I (A-240) L=1600*	0,63	
Д-2	ГОСТ 5781-82	φ 16 A-III (A-400) L=2000*	3,16	
Д-3	ГОСТ 5781-82	φ 16 A-III (A-400) L=4000*	6,31	

- 1. Общие данные см. листы 0.1, 0.2.
- 2. При невозможности укладки стержней арматуры вплотную предусматривать расстояние между гранями стержней продольной арматуры не менее 30\* (мм).

				ВП-45.2023-	AC3			
Изм. Кол.цч	-√Лист №док	Подп.	Дата	Челябинская область, г. 3	латоуст			
ГИП	Басанов	tack.	02.24	Благоустройство прилегающей территории	Стадия	/lucm	Листов	
Разраб. Проверил	Басанов Басанов	fact.	02.24 02.24	Благоустройство прилегающей территории ДК «Металлург», расположенного по адресу: Челябинская область, г. Златоуст, ул. им. Карла Маркса, д. 26	Р	6		
	Ducunoυ			Поддерживающий каркас КРП-1	000 "ВитПроект"			

Формат АЗ


#### Схема устройства монолитного лестничного марша плиты МП-1

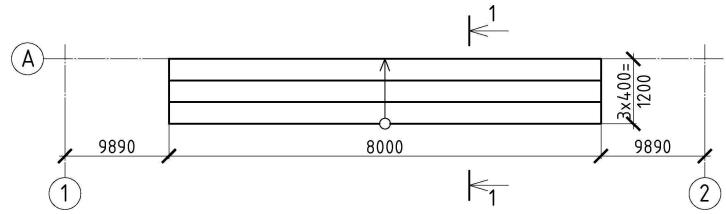


#### Спецификация на лестн. марш плиты МП-1

Поз.	Обозначение	Наименование	Кол.	Масса ед.,кг	Прим.
C-1	ГОСТ 23279-2012	$C = \frac{\phi + Bp - I - 100}{\phi + Bp - I - 100} = 1150 \times 7950$	1	23,61	
C-2	ГОСТ 23279-2012	C $\frac{\phi \text{ 4 Bp-l-100}}{\phi \text{ 4 Bp-l-100}} \text{ 450x7950}$	1	9,54	
C-3	ГОСТ 23279-2012	C $\frac{\phi \text{ 4 Bp-l-100}}{\phi \text{ 4 Bp-l-100}}$ 1250x7950	1	25,62	
C-4	ΓΟCT 23279-2012	C $\frac{\phi \text{ 4 Bp-I-100}}{\phi \text{ 4 Bp-I-100}} \text{ 450*x7950}$	3	9,54	ио месту гнуть
	ΓΟCT 26633-2015	Бетон B20 F50 W4	3,9		мЗ
	ГОСТ 8267-2014	Щебень фр. 20–40	2,9		м3

### no 1-1 (οδα*ι*ιγδ.)

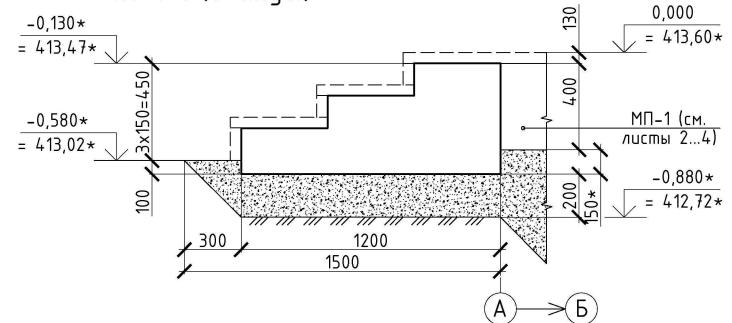

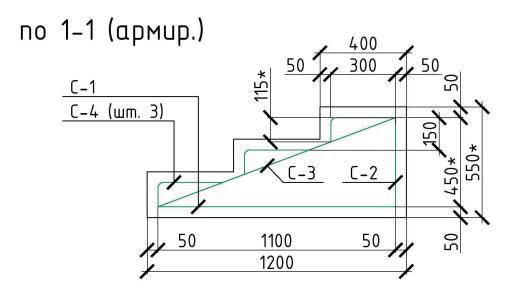


#### Ведомость расхода стали, кг

		Изделия арматурные								
Марка		Арматура класса								
элемента		A-I (A-240)		A-III (A-400)			Bp-I			
		ГОСТ	5781-82	781-82			CT 6727-	-80	Bcezo	
	Ø 8	OsomN	ø 16		OsomN	Ø 4		OsomN		
Плита МП-1	271,68	271,68	10938,78		10938,78				11 210,46	
Лестн. марш						87,39		87,39	87,39	
OsomN	271,68	271,68	10938,78		10938,78	87,39		87,39	11 297,85	

#### 1. Общие данные см. листы 0.1. 0.2.

1. (	ЈОЩ	ue	UUH	ные с	.M. /IULI	ιы υ.	1, 0.2.			
							ВП-45.2023-	AC3		
1EN	м. Ко	<i>/</i> 1.ЦЧ	/lucm	№док	Подп.	Дата	Челябинская область, г. 3	латоуст		
ГИП			Басан	ιοβ	tact	02.24	Благоустройство прилегающей территории	Стадия	/lucm	Листов
	εραδ. :βери <i>!</i>		Басан Басан	72	tack	02.24 02.24	IK «Металлург», расположенного по адресу: Челябинская область, г. Златоуст, ул. им. Карла Маркса, д. 26	Р	7	
							Схема устройства монолитного лестничного марша плиты МП-1	000	"BumΠ	роект"

Формат АЗ

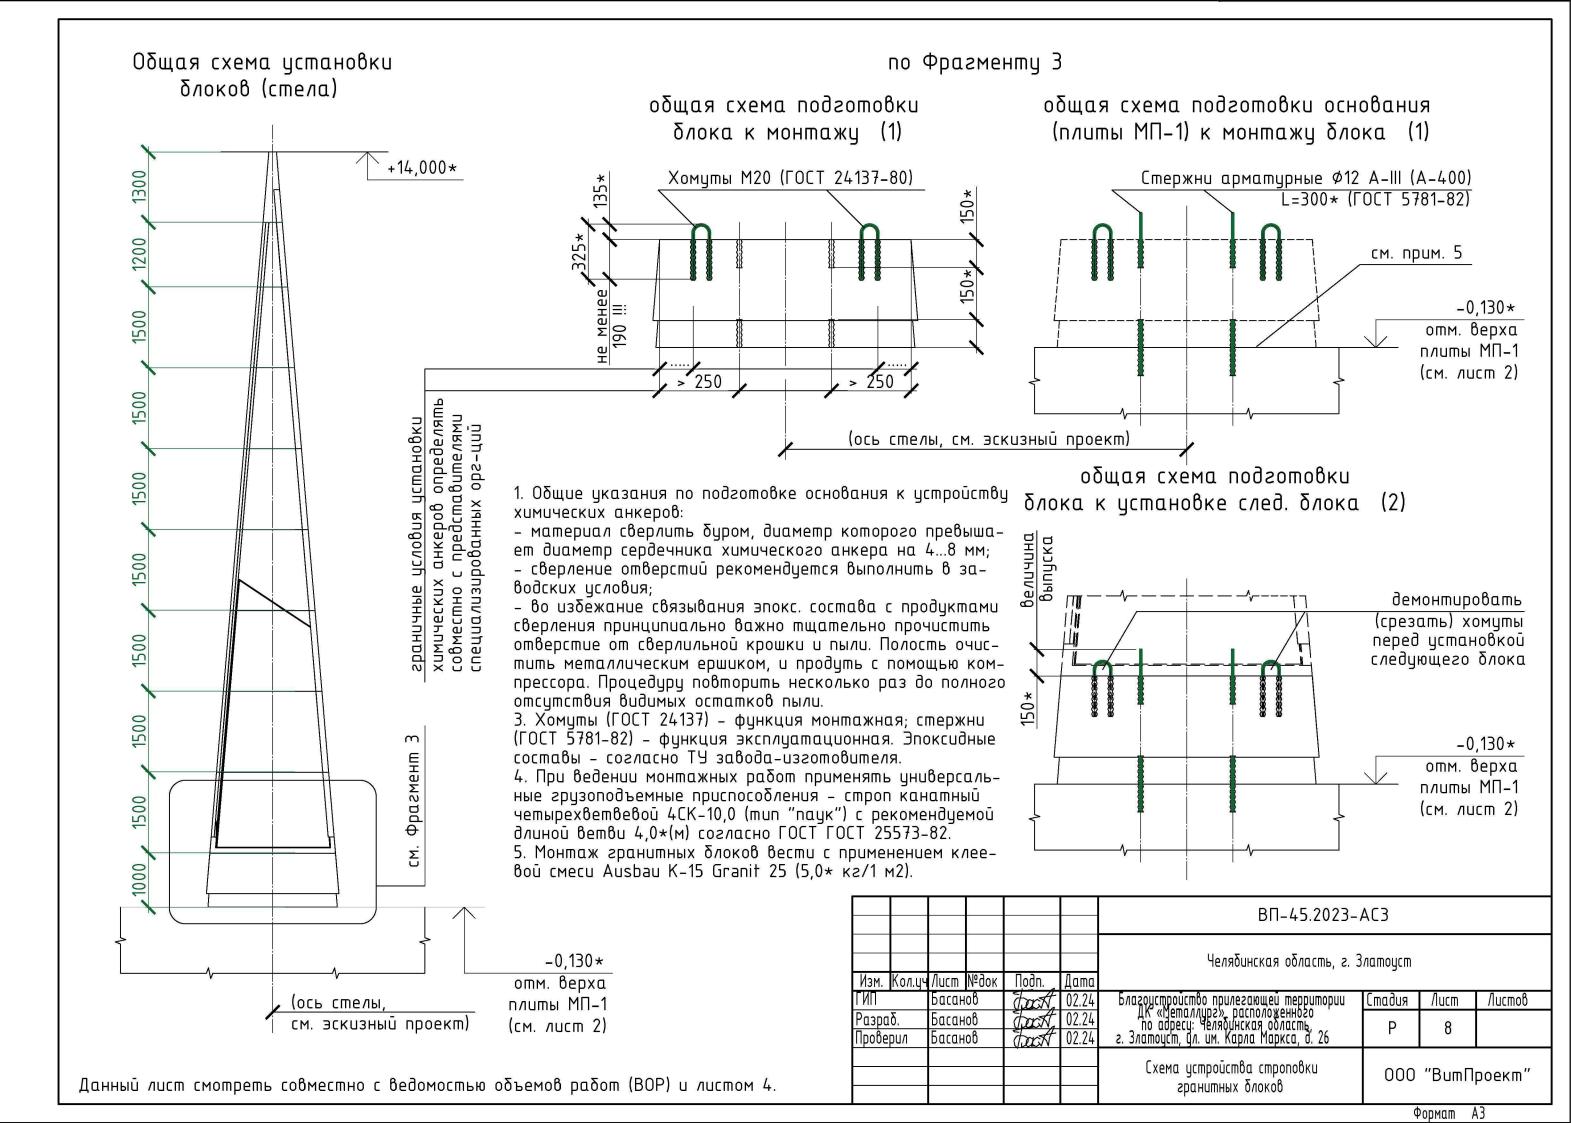

### Ситуационный план М 1:5000



## Ведомость рабочих чертежей основного комплекта

Лист	Наименование	Примечание
1	Генеральный план. Общие данные.	
2	Схема планировочной организации земельного участка М 1:500.	
3	Разбивочный план М 1:500.	
4	План организации рельефа М 1 : 500	
5	План земляных масс М 1 : 500	
6	План озеленения М 1:500	
6.1	План озеленения (продолжение) М 1:500	
7	План δлагоустройства М 1:500	
8	План размещения малых архитектурных форм М 1:500	
9	Конструкции дорожных одежд М 1:20	
10	Сводный план сетей инженерно- технического обеспечения М 1:500	


Ведомость ссылочных и прилагаемых документов

Оδозначение	Наименование	Примечание
	Ссылочные документы	
ΓΟCT P 21.1101-2013	Основные требования к проектной и рабочей документации	
ΓΟCT 9128-2013	Смеси асфальтобетонные дорожные, аэродромные и асфальтобетон	
ΓΟCT 8267-93	Щебень и гравий из плотных горных пород для строительных работ	
ΓΟCT 25607-2009	Смеси щебеночно-гравийно-песчаные для покрытий и оснований	

## Общие указания

- 1. Чертежи основного комплекта разработаны в соответствии с требованиями экологических, санитарно-гигиенических, противопожарных и других норм, действующих на территории Российской Федерации и обеспечивают безопасную для жизни и здоровья людей эксплуатацию объекта при соблюдении предусмотренных рабочими чертежами мероприятий.
- 2. Основанием для проектирования генерального плана служат следующие исходные данные:
- -Топографическая съёмка, выполненная проектно-конструкторским управлением 000 "Витпроект" в июле 2023г.
- 3. Генеральный план выполнен в соответствии со следующими нормативными документами:
- ФЗ N123.Технический регламент о требованиях пожарной безопасности.
- СП 34.13330.2021 "Автомобильные дороги"
- *СП 78.13330.2012 "Автомобильные дороги"*
- СП 18.13330.2019 "Генеральные планы промышленных предприятий";
- СП 42.13330.2016 "Градостроительство. Планировка и застройка городских и сельских поселений".
- СП 37.13330.2012 "Промышленный транспорт".

						<i>BI</i> 7-45.2023	<i>3-ГП</i>		
Иом	<b>Коп и</b>	Пист	№Док.	Поле	Пото	Благоустройство прилегающей террито расположенного по адресу: Челябинская обл Карла Маркса, д.	Пасть, г.	•	
			м≅ков шёков		<sub>2</sub> Дата 03.24	, , ,	20 Стадия	Лист	Листов
Прове ГИП	рил	Басан Басан	нов	4//	03.24 03.24		Р	1	- Tracimo
						Генеральный план. Общие данные.	000	"Bum「i	роект"

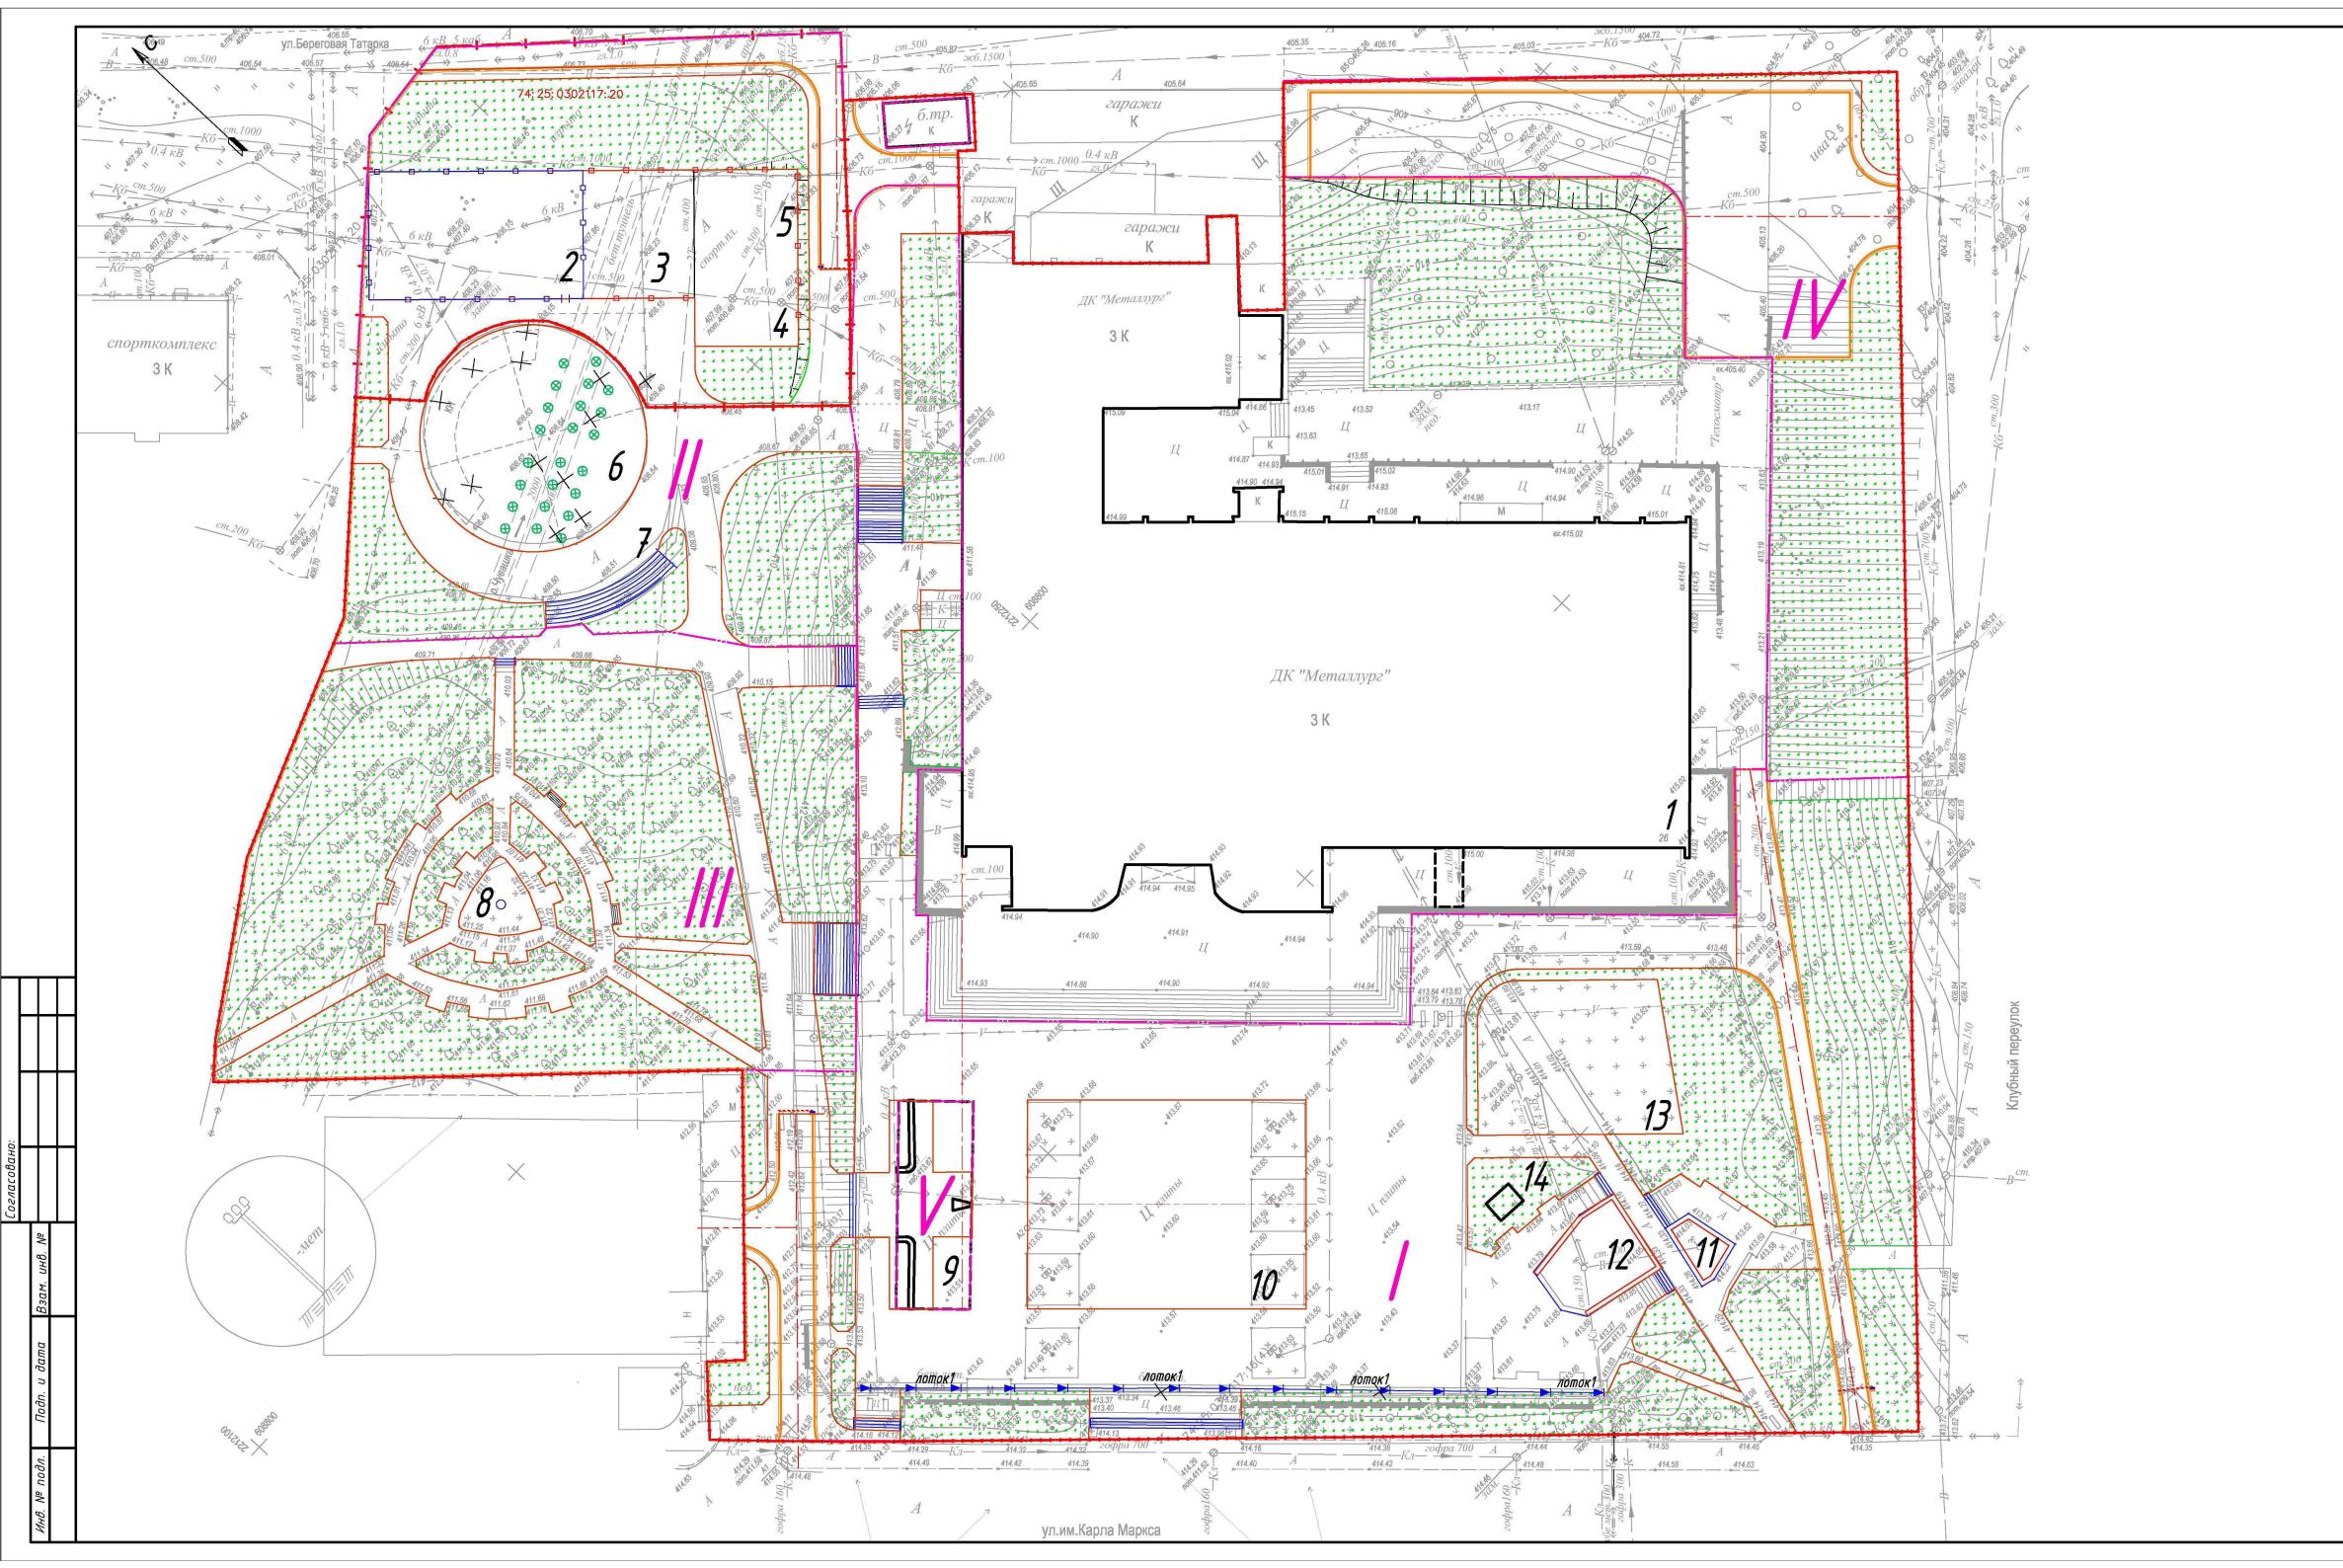

#### Ведомость жилых и общественных зданий и соопижений

	ведомость жилых и оощественных здании и сооружении											
плане	Наименование и	СТЬ	Ко	личесі	пво		Площа		Строительн. объем, м³			
на п.	обозна чение	Этажность	уда- всего Зда- всего		Застройки		Общая нормируемая		IUЯ	всего		
ōN		шЕ	эрЕ	эда- ния	всего	здания	всего	здания	всего	впноре	дсе	
1	Дом культуры (сущ.)	3	1	K <b>-</b>	-	-	1	ı	1	ı	-	
2	Площадка для игры в в баскетбол	ı	1		-	-	1	ĺ	484.50	1	-	
3	Площадка для игры в в стритбол	ı	1	-	-		ī	1	<i>250.75</i>	1	-	
4	Площадка для игры в в пинг-понг	ı	1	-	-	1	į	τ	<i>151.25</i>	1	ı	
5	Площадка для воркаута	×	1	1	-	I	1	ι	171.88	τ	-	
6	Танцплощадка		1	1		I	1	ι	710.50	I	H	
7	Амфитеатр	I	1	1	1	ī	I	ī	65.00	1	H	
8	Арт-объект	1	1	ı		I	I	ı	0.80	ı	ı	
9	Мемориал "Златоуст - город трудовой доблести"	I	1	×		-	I	-	258.00	-	-	
10	Событийная площадь	1	1	K <b>—</b> )	-	-	-	-	1027.50	-	-	
11	Фонтан №1		1	19 <b>-2</b> 1	1	-	-	-	46.00	I	-	
12	Фонтан №2	Ī	1	ij	-	-	-	1	154.00	ı	-	
13	Детская игровая площадка	-	1	-	-	ĭ	-	I	518.4	H	-	
14	Камера насосного оборудования	1-1	1	=	-	-	.=	I	12		-	

#### Технико-экономические показатели

Наименование	Количество	Примечание
Площадь застройки, м²	490.80	
Площадь покрытий, м²	13368.40	
Площадь озеленения, м²	11091.00	
Площадь благоустройства, м²	24950.20	
Площадь участков по град. плану м²	24950.20	в границах отвода территории

#### Условные обозначения:

---- – границы земельных участков

– границы благоустройства по функциональным зонам:

І зона – территория, прилегающая к зданию дома культуры

II зона – спортивные объекты и танцплощадка

III зона – сквер имени О.И. Тищенко

VI зона – "Златоуст – город трудовой доблести"

V зона – стоянка для автобусов


74: 25: 0302117:16 – кадастровые номера земельных участков

– *бортовой камень БР 100.30.15* 

- бортовой камень БР 100.20.8

– лоток водоотводной

						BΠ-45.202	3-ГП					
						Благоустройство прилегающей территории ДК «Металлург», расположенного по адресу: Челябинская область, г. Златоуст, ул. им						
Изм.	Кол.уч.	Лист	№Док.	Подп	Дата	4 '						
Разработал		Кривощёков		Austo	03.24		Стадия	Лист	Листов			
Прове	рил	Басанов		tech	03.24		D	2				
ГИП		Басан	юв	teach	03.24		1.	2				
						Схема планировочной организации земельного участка М 1:500		"Bum∏	роект"			

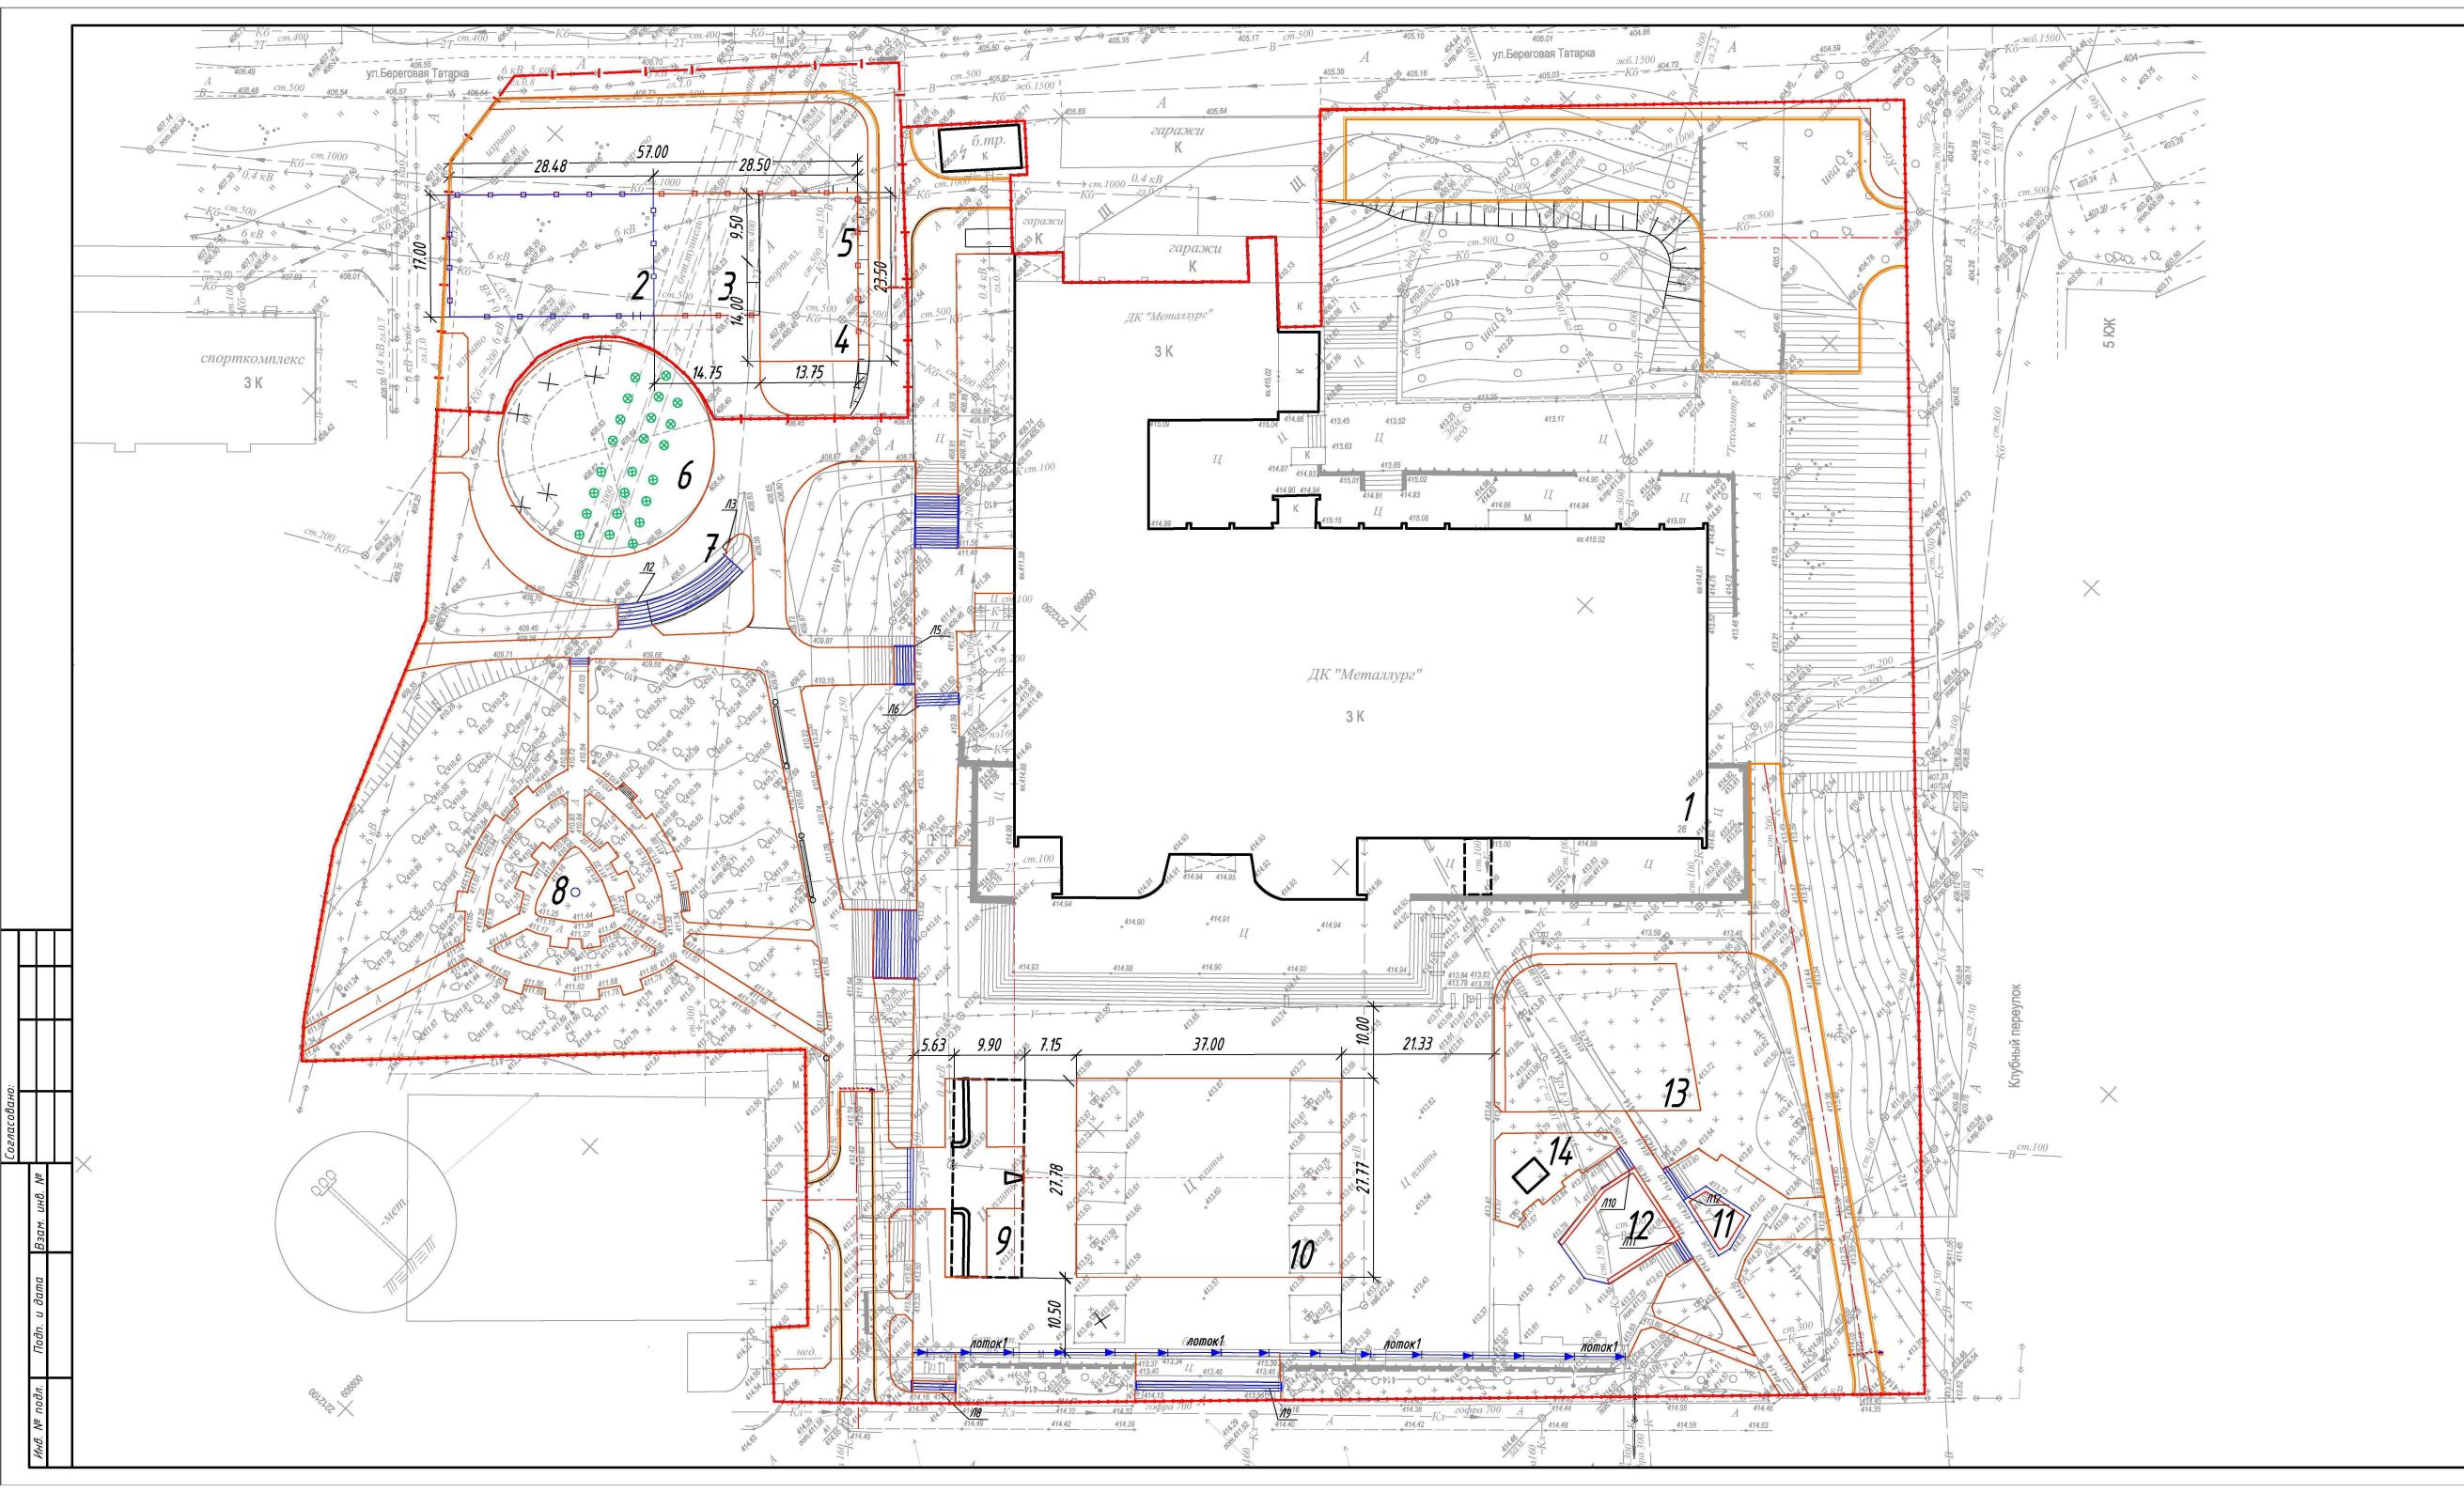

#### Ведомость жилых и общественных зданий и сооружений


	Ведомость жилых и одщественных здании и сооружении											
את וווומאב	Наименование и	эсть	Ко	личесі	пво		Площа	ідь, м²		Строит объем	ельн. 1, м³	
בו ה	обозна чение	Этажность	Зданий	'를 Квартир		Застройки		Общ нормир	цая Оуемая	ዛሀЯ	всего	
- <u></u>		шЕ	эдс	эда- ния	всего	здания	всего	здания	всего	кпнарє	ээд	
1	Дом культуры (сущ.)	3	1		-	I		Η	_	1	ı	
2	Площадка для игры в в баскетбол	Ī	1	H	-	1	1	1	484.50	π	п	
3	Площадка для игры в в стритбол	ī	1		1	ı	1	-	<i>250.75</i>	ı	1	
4	Площадка для игры в в пинг-понг	1	1	ı	1	ı	1	-	<i>151.25</i>	1	1	
5	Площадка для воркаута	1	1	1	•	ı	1	1	171.88	ı	1	
6	Танцплощадка	1	1			-	-	_	710.50	1	1	
7	Амфитеатр	1	1	-			-	-	65.00	-	ı	
8	Арт-объект	ī	1	-	-	ı	-	-	0.80	-	-	
9	Мемориал "Златоуст-город трудовой доблести"	į	1	: <b>-</b>	-	-	-	-	258.00	1	ı	
10	Событийная площадь	ı	1	_	-	I	ţ	-	1027.50	1	ı	
11	Фонтан №1	ı	1	1	1	I	1	-	46.00	Ι	1	
12	Фонтан №2	ī	1			I	=	H	154.00	1	1	
13	Детская игровая площадка	-	1	-	=	x	-	H	<i>518.4</i>	-	-	
4	Камера насосного оборудования	-	1	=	-	1	-	_	12	-	-	


### Ведомость водоотводных сооружений


Вид сооружения	Координата оси или номер	Координата	(пикетаж)	Длина,м	Тип укрепления или	Примечание	
сооруженал	сооружения	начала	конца	,,,,,,,,,,,,,,,,,,,,,,,,,,,,,,,,,,,,,,,	или конструкция		
лоток	лоток1	x=705314.12 y=2249058.60	x=705310.04 y=2249089.66	100	AND THE RESIDENCE OF THE PARTY	Водоотвод с пешеход- ной зоны	

#### Лестницы л.1-л.12 см. проект ВП-45.2023-АС1

						ВП-45.202	ВП-45.2023-ГП							
						Благоустройство прилегающей террип	*		•					
						расположенного по адресу: Челябинская од	бласть, г	. Златоусі	П, УЛ. ИМ.					
<b>1</b> зм.	Кол.уч.	Лист	№Док.	Подп	Дата	Карла Маркса, д	. 26							
азра	<i>ботал</i>	Криво	щёков	Just.	03.24		Стадия	Nucm	Λυςποβ					
Трове	рил	Басан	юв	tocit	03.24		Р	ק						
ИΠ		Басан	108	track	03.24		1	יב						
						Разбивочный план М 1:500	000	"Bum∏	роект"					
							•							

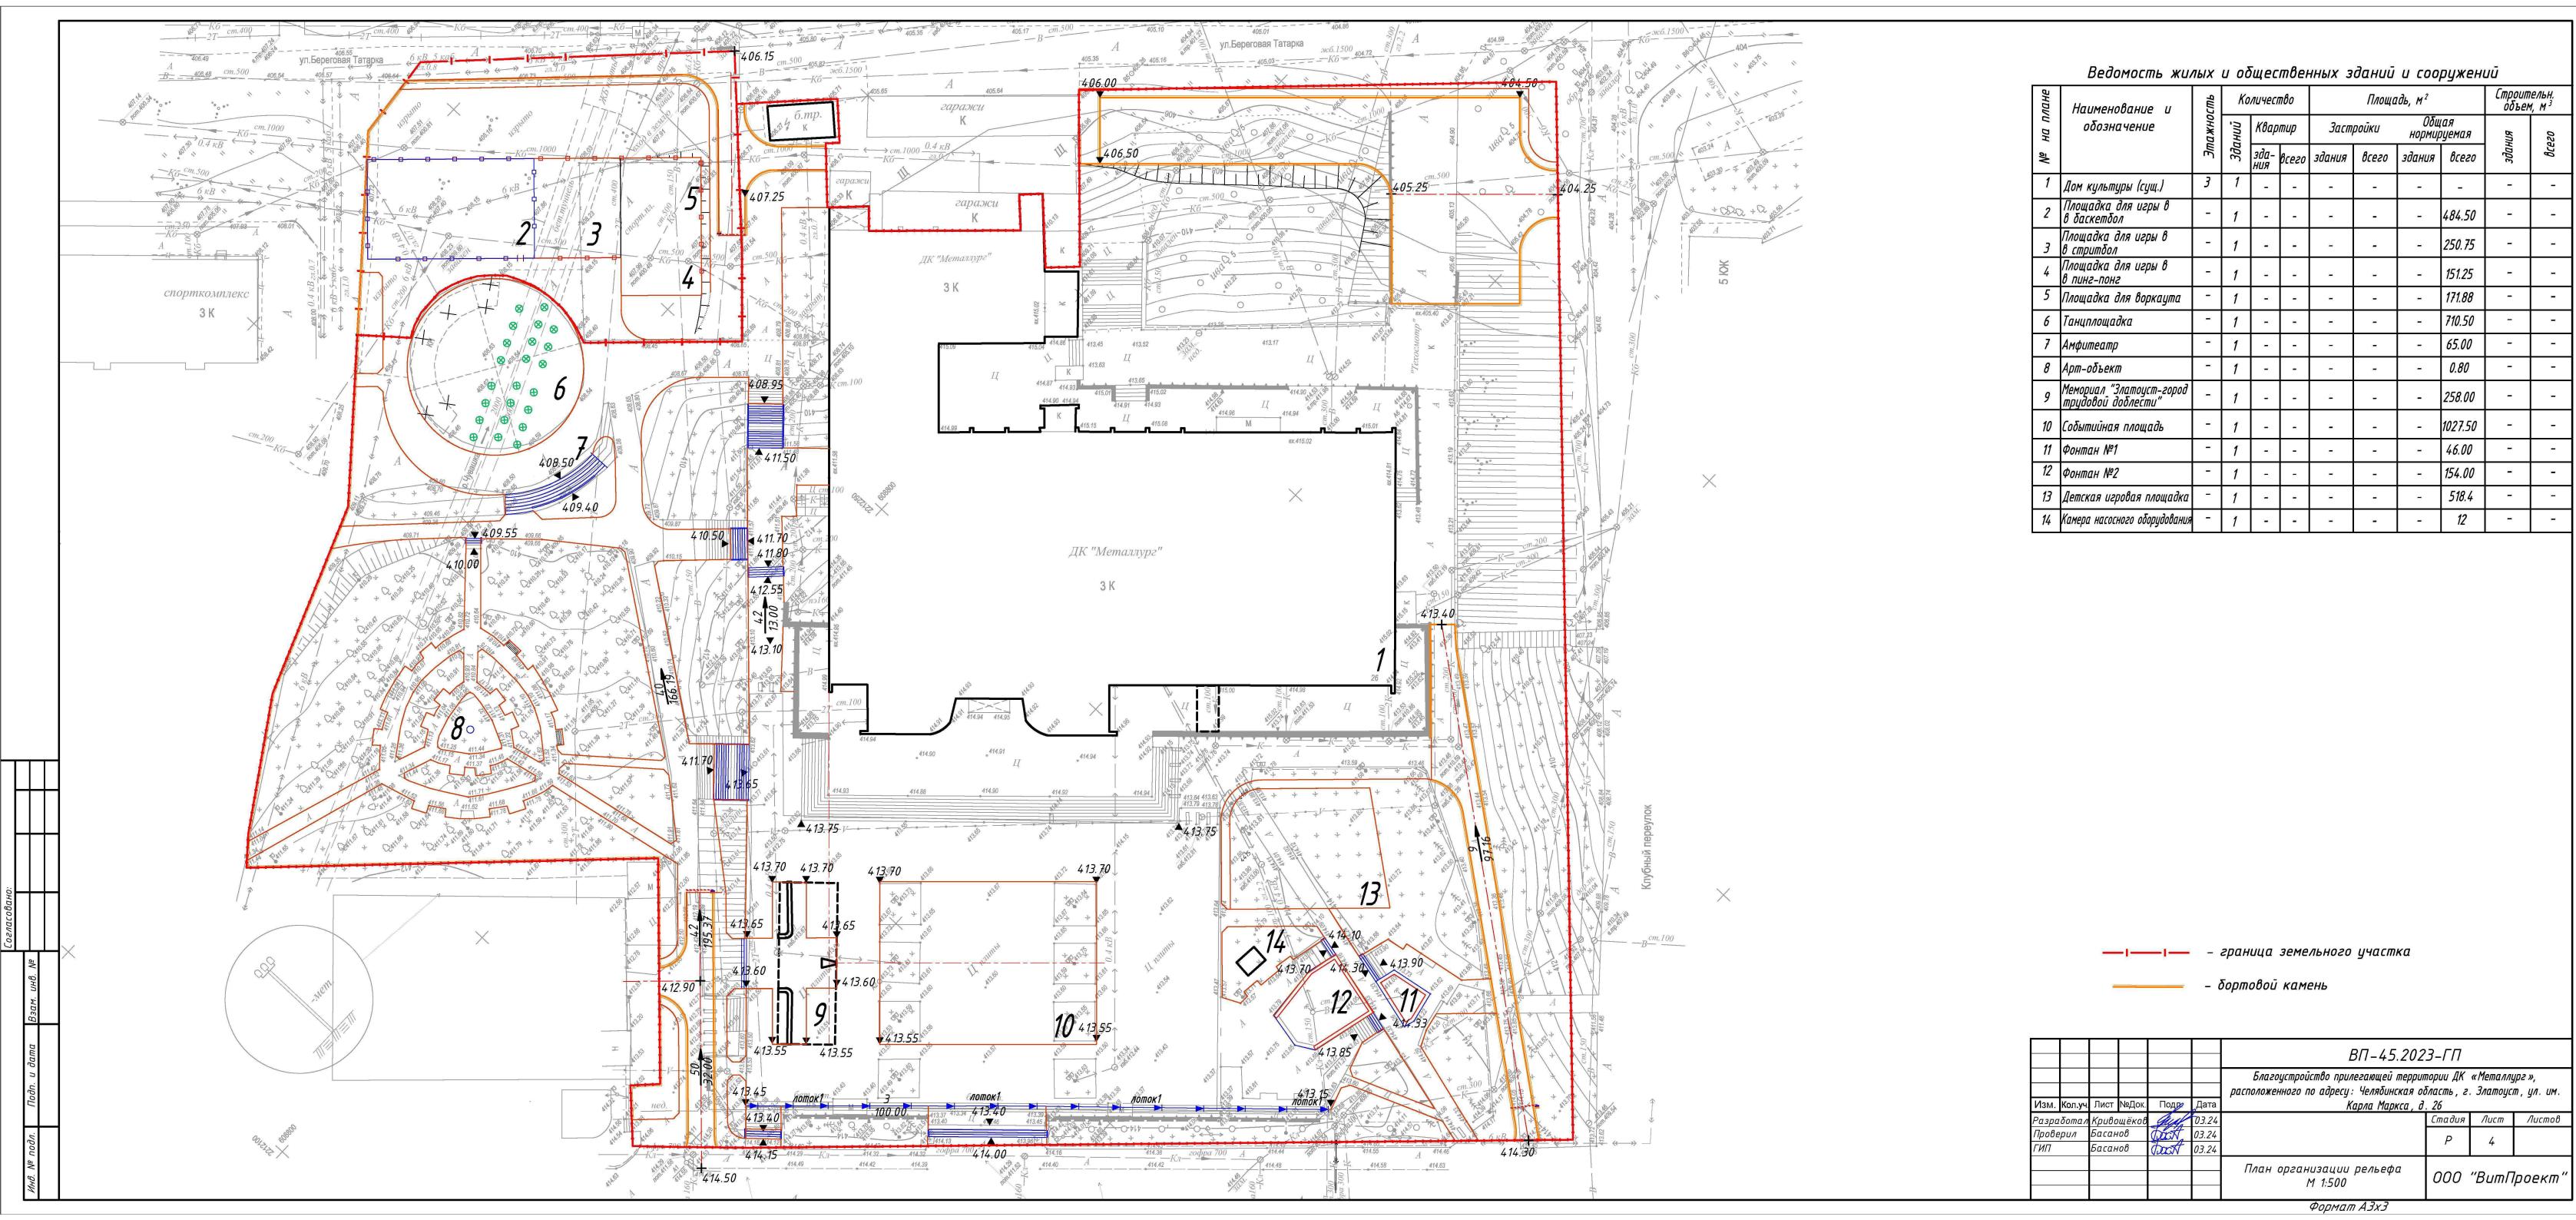

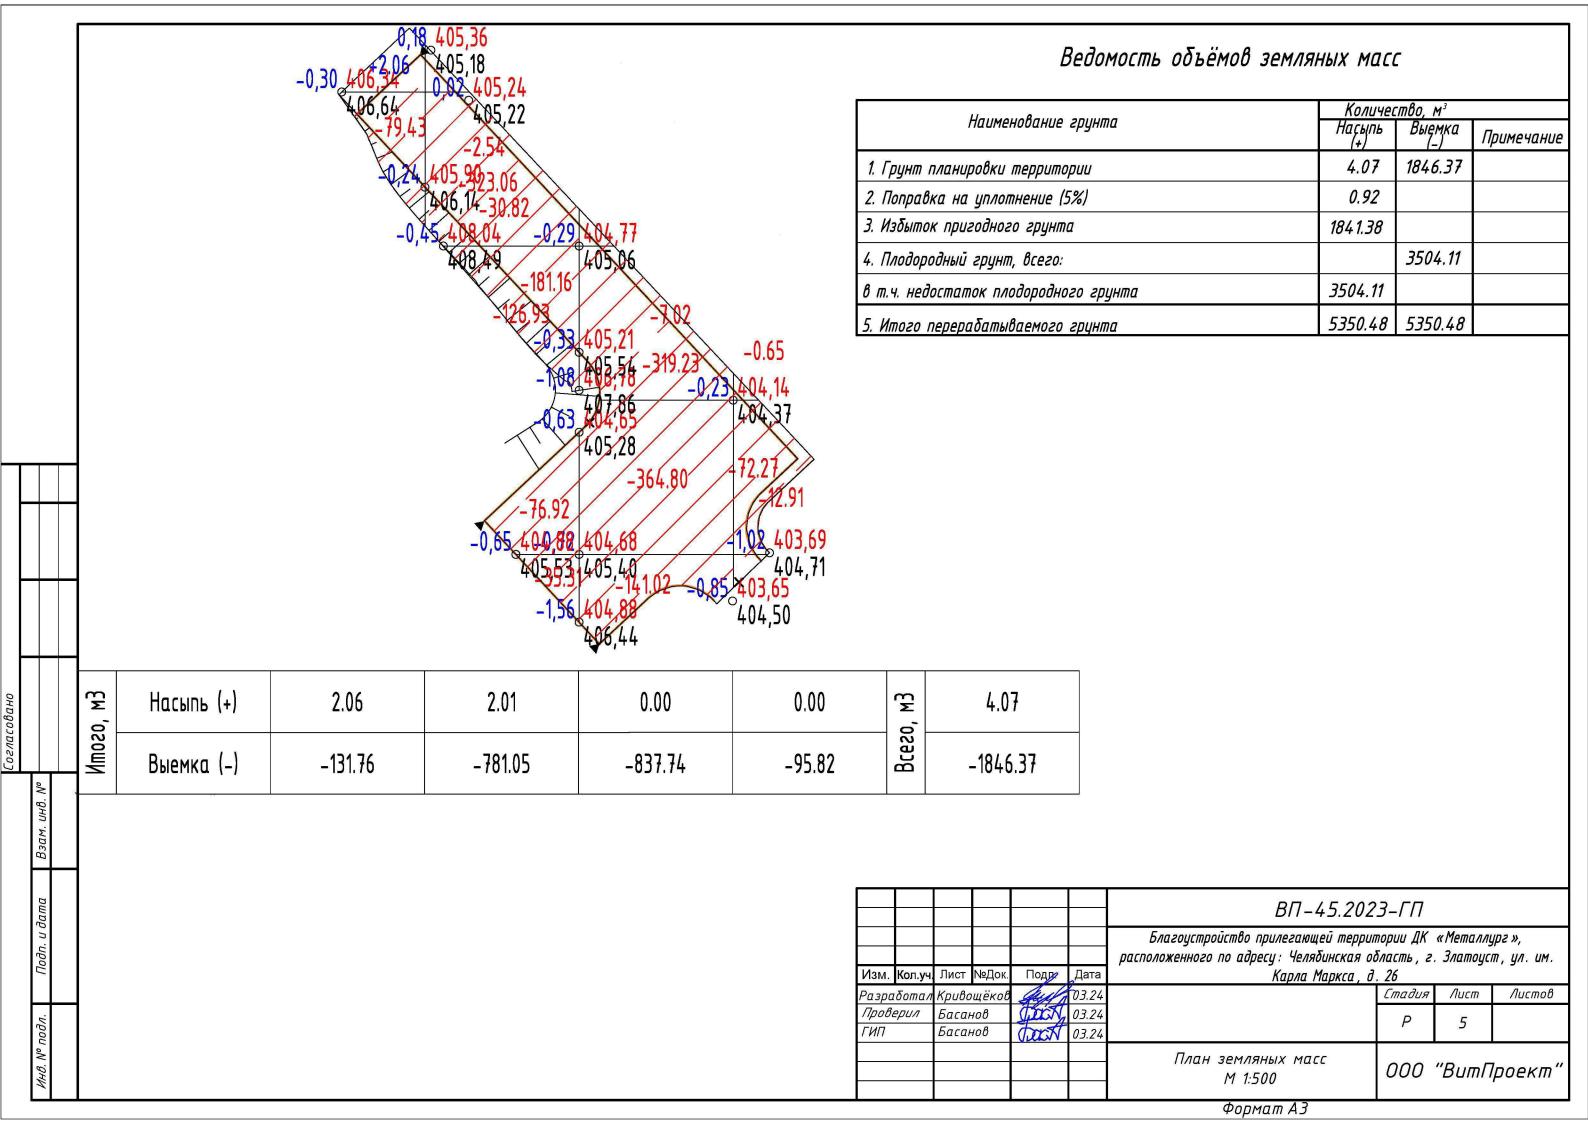

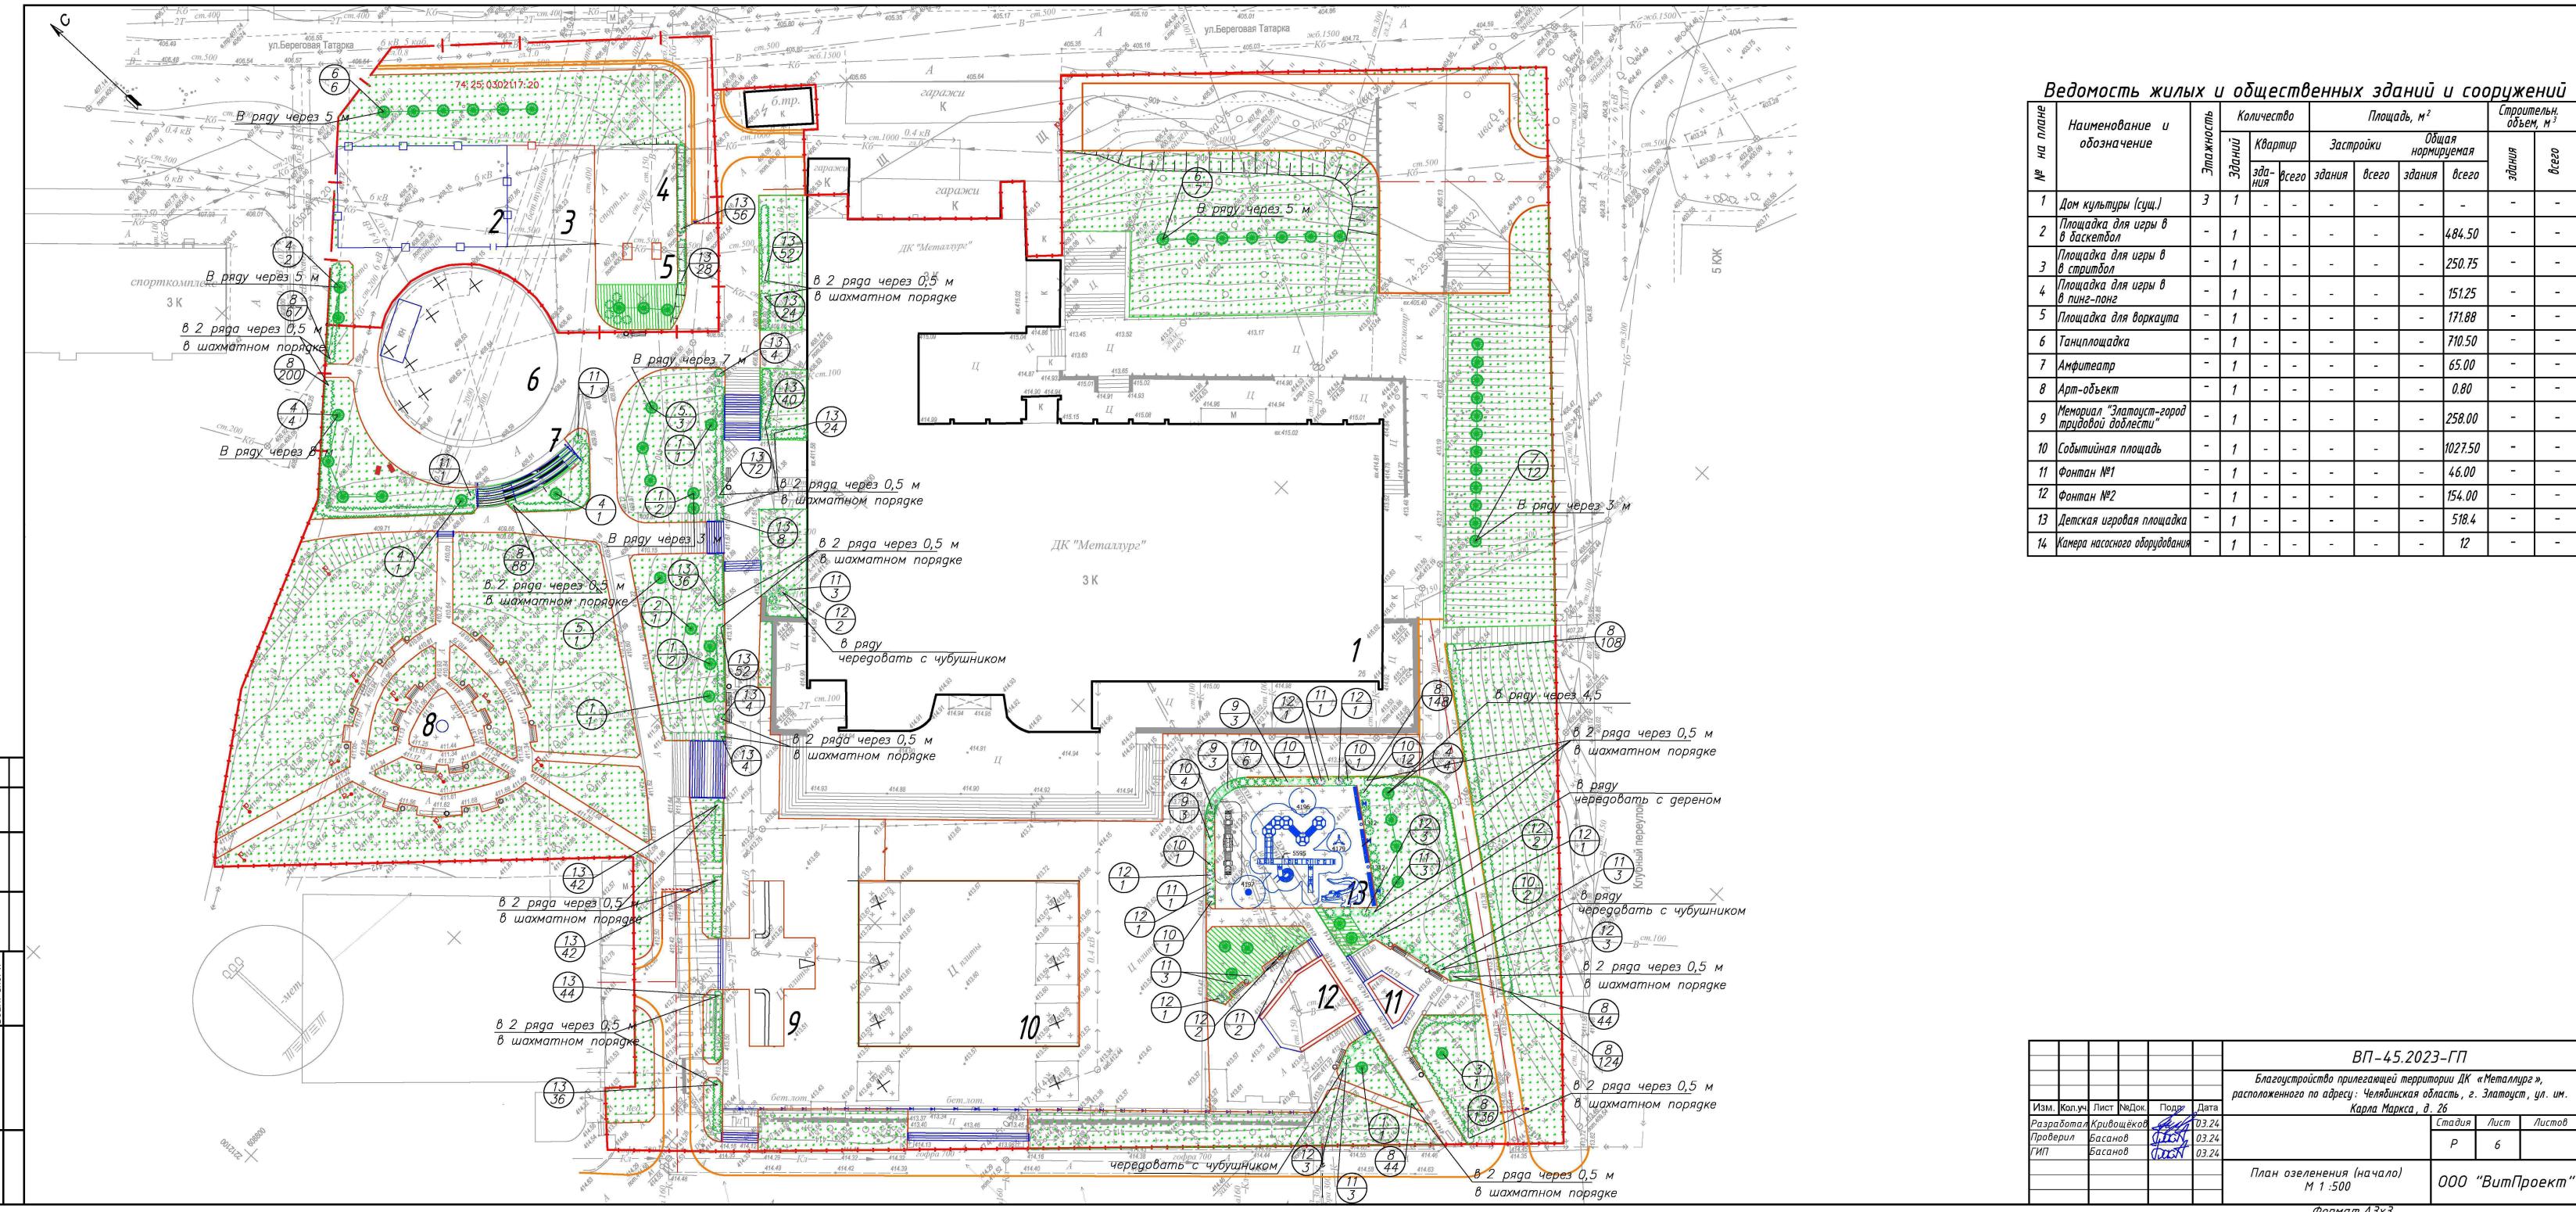

Ведомость жилых и общественных зданий и соопижений

	еоомость жиль	IX L	1 00	<u>рще</u>	<u> </u>	енны	X 300	IHUU	<u>и сос</u>			
плане	Наименование и	СТЬ	Ko	личесі	пво		Площа	Строит объек	ельн. 1, м <sup>3</sup>			
на п.	обозначение	Этажность	Зданий	Квар	тир	Заст	ройки	Оби нормиј	цая руемая	KNI	всего	
ō₹		ШΕ	390	зда- ния	всего	здания	всего	здания	всего	здания	дсе	
1	Дом культуры (сущ.)	3	1	-	-	-	-	-	-	-	-	
2	Площадка для игры в в баскетбол	1	1	=	x	-	1	=	484.50	-		
3	Площадка для игры в в стритбол	1	1	=	ı	-	-	·-	<i>250.75</i>	-		
4	Площадка для игры в в пинг-понг		1	-	j	-	ı	-	151.25	-	17 <u></u>	
5	Площадка для воркаута	I	1	-	-	-	ı	-	171.88	-	1	
6	Танцплощадка	1	1	-	ı	-	1	-	710.50	-	ı	
7	Амфитеатр	ı	1	-	-	-	-	-	65.00	=	-	
8	Арт-объект	-	1	-		-	-	=	0.80	=	-	
9	Мемориал "Златоуст-город трудовой доблести"	-	1		Ħ	=	_	-	258.00	-	=	
10	Событийная площадь	ı	1	-	×	-	<u>-</u>	-	1027.50	-	-	
11	Фонтан №1	1	1	-	-	-	-	0 <b>—</b> .	46.00	-	-	
12	Фонтан №2	I	1	-	-	-	-	-	154.00	-	-	
13	Детская игровая площадка	1	1	-	-	-	-	-	518.4	-	-	
14	Камера насосного оборидования		1	_	_	_	_	-	12	_	ē-	

ВП-45.2023-ГП Благоустройство прилегающей территории ДК «Металлург», расположенного по адресу: Челябинская область, г. Златоуст, ул. им. Карла Маркса, д. 26

### Ведомость элементов озеленения (начало)

## Ведомость элементов озеленения (окончание)

## Территория, прилегающая к зданию дома культуры (зона 1)

_						
Позиция	Наименование		Возраст лет	Количество	15% Резерв	Примечания
1	Ель колючая		15	1		С комом 0.8x0.8x0.6 м Саженец высотой 2 м
3	Лиственница		15	1		С комом 0.8x0.8x0.6 м Саженец высотой 2 м
4	Яблоня ягодная		8	4	1	С комом 0.6x0.6x0.4 м Саженец высотой 3 м
8	Кизильник блестящий ші	п/м.п.	2	604/151	90,6	Расход 4шт/м.п. С комом 0.2x0.2x0.15 м Саженец высотой 0,5м
9	Сирень		4	9	2	С комом 0.2x0.2x0.15 м Саженец высотой 1 м
10	Пузыреплодник		2	26	4	С комом 0.2x0.2x0.15 м Саженец высотой 0,5м
11	Чубушник		2	20	3	С комом 0.2x0.2x0.15 м Саженец высотой 0,7м
12	Дерен		2	20	3	С комом 0.2x0.2x0.15 м Саженец высотой 0,7м
13	Барбарис оттавский		2	304	45	С комом 0.2x0.2x0.15 м Саженец высотой 0,5м
	Газон обыкновенный	м2	-	1665,15		Расход семян -50 г/м²
	Газон на откосах	м2	-	1729,32		Расход семян – 70 г/м²
	Миксбордер 1 включающий:	m2		30,42		
	Туя западная Golden Smaragd		5	1		С комом 0.6x0.6x0.4 м Саженец высотой 1,5м
	Туя западная Smaragd		5	1		С комом 0.6x0.6x0.4 м Саженец высотой 1,5м
	Готензия метельчатая Vanille Fraise		2	1		С комом 0.2x0.2x0.15 м Саженец высотой 0,7м
	Туя западная Globosa		2	1		С комом 0.25x0.25x0.15м Саженец высотой 0,5м
	Можжевельник казацкий		5	1		С комом 0.4x0.4x0.3 м Саженец высотой 0,3м
	Сосна горная Нитру		10	1		С комом 0.3x0.3x0.3 м Саженец высотой 0,6м
	Барбарис Тунберга Orange Rocket		2	1		С комом 0.2x0.2x0.15м Саженец высотой 0,7м
	Барбарис Тунберга Bagatelle		2	1		С комом 0.2x0.2x0.15м Саженец высотой 0,7м
	Спирея японская Anthory Waterer		2	1		С комом 0.2x0.2x0.15 м Саженец высотой 0,7м
	Хоста		2	1		С комом 0.4x0.4x0.3 м Саженец высотой 0,3м

				Lawence operation of the
	Хоста	2	1	С комом 0.4x0.4x0.3 м Саженец высотой 0,3м
	Снос зелёных н	асажде	ний	
	Наименование	Диа- метр	Количество	Состояние насаждения
1	Ель обыкновенная	12	1	<i>Удовлетворительное</i>

Позиция	Наименование		Возраст лет	Количество	ддағад %51	Примечания
	Миксбордер 2 включающий:	м2		138,72		
	Спирея японская Anthory Waterer		2	2	1	С комом 0.2x0.2x0.15м Саженец высотой 0,7м
	Сосна горная Нитру		10	2	1	С комом 0.3x0.3x0.3 м Саженец высотой 0,6м
	Барбарис Тунберга Мария		2	2	1	С комом 0.2x0.2x0.15м Саженец высотой 0,7м
	Туя западная Smaragd		5	1		С комом 0.6x0.6x0.4 м Саженец высотой 1,5м
	Можжевельник казацкий		5	4	1	С комом 0.4x0.4x0.3м Саженец высотой 0,3м
	Ель обыкновенная Nidiformis		10	1		С комом 0.3x0.3x0.3 м Саженец высотой 0,6м
	Стефанандра надрезаннолистная Crispa		2	1	1	С комом 0.2x0.2x0.15м Саженец высотой 0,7м
	Ель канадская Conicə		10	2		С комом 0.5x0.5x0.4 м Саженец высотой 1 м
	Барбарис Тунберга Bagatelle		2	1		С комом 0.2x0.2x0.15м Саженец высотой 0,7м
	Лапчатка кустарниковая Pink Queen		2	2	1	С комом 0.2x0.2x0.15м Саженец высотой 0,7м
	Клен остролистный Globosum		8	1		С комом 0.6x0.6x0.4 м Саженец высотой 2,5м
	Готензия метельчатая на штамбе		5	2	1	С комом 0.2x0.2x0.15м Саженец высотой 1 м
	Вейгела "Вариегата"		2	1		С комом 0.2x0.2x0.15м Саженец высотой 0,7м
	Ель "Купрессина"	1	10	1		С комом 0.6x0.6x0.4 м Саженец высотой 1,5м
	Смородина альпийская	$\top$	5	1	7	С комом 0.25x0.25x0.15м Саженец высотой 0,5м
	Пузыреплодник "Лютеус"		2	2	1	С комом 0.2x0.2x0.15м Саженец высотой 0,7м

## Ведомость элементов озеленения Сквер имени О.И. Тищенко (зона 3)

КириеоП	Наименование	Возраст лет	Количество	15% Резерв	Примечания
1	Ель колючая	15	3	1	С комом 0.8x0.8x0.6 м Саженец высотой 2 м
2	Ель обыкновенная	15	1		С комом 0.8x0.8x0.6 м Саженец высотой 2 м
5	Рябина обыкновенная	8	1	1	С комом 0.6x0.6x0.4 м Саженец высотой 3 м
13	<i>Барδарис оттавский</i>	2	96/24	14	Расход 4шт/м.п. С комом 0.2x0.2x0.15м Саженец высотой 0,5м
	Газон обыкновенный м2		2841,78		Расход семян –50 г/м²
	Газон на откосах м2	-	411,75		Расход семян -70 г/м²

#### Ведомость элементов озеленения Спортивные объекты и танцплощадка (зона 2)


			107		
Позиция	Наименование	Возраст лет	Количество	15% Резерв	Примечания
1	Ель колючая	15	3	1	С комом 0.8x0.8x0.6 м Саженец высотой 2 м
4	Яблоня ягодная	8	8	1	С комом 0.6x0.6x0.4 м Саженец высотой 3 м
5	Рябина обыкновенная	8	3	1	С комом 0.6x0.6x0.4 м Саженец высотой 3 м
6	Ива шаровидная	8	6	1	С комом 0.6x0.6x0.4 м Саженец высотой 3 м
8	Кизильник блестящий	2	355/88,75	53	Расход 4шт/м.п. С комом 0.2x0.2x0.15м Саженец высотой 0,5м
11	Чубушник	2	2		С комом 0.2x0.2x0.15м Саженец высотой 0,7м
13	<i>Барδарис оттавский</i>	2	168/42	25	Расход 4шт/м.п. С комом 0.2x0.2x0.15м Саженец высотой 0,5м
	Газон обыкновенный м2		551		Расход семян –50 г/м
	Газон на откосах м2	-	1141,42		Расход семян - 70 г/м
	Миксбордер 3 включающий: м2		103,14		
	Литсвенница	15	1		С комом 0.8x0.8x0.6м Саженец высотой 2 м
	Ель колючая	15	2		С комом 0.8x0.8x0.6 м Саженец высотой 2 м
	Готензия древовидная Annabelle	2	1		С комом 0.2x0.2x0.15м Саженец высотой 0,7м
	Сосна горная	10	1		С комом 0.3x0.3x0.3 м Саженец высотой 0,6м
	Спирея японская Anthory Waterer	2	1		С комом 0.2x0.2x0.15 м Саженец высотой 0,7м
	Можжевельник казацкий	5	1		С комом 0.4x0.4x0.3 м Саженец высотой 0,3м
	Самшит	5	1		С комом 0.25x0.25x0.15r Саженец высотой 0,5m

## Ведомость элементов озеленения Стоянка для автобусов (зона4)

<i>Позиция</i>	Наименование	Возраст лет	Количество	15% Резерв	Примечания
6	Ива шаровидная	8	7	1	С комом 0.6x0.6x0.4 м Саженец высотой 3 м
7	Тополь пирамидальный	8	12	2	С комом 0.5x0.5x0.4 м Саженец высотой 3 м
	Газон обыкновенный м2	-	93.03		Расход семян -50 г/м²
	Газон на откосах м2	1	2385,27		Расход семян -70 г/м
	Снос зелёных насс	аждени	Ū		
	Наименование	Диа- метр	Количество		Состояние насаждения
1	Поросль (ива, береза, верба)	12	2385,27		Удовлетворительное

+						ВП-45.2023-ГП								
$\pm$						Благоустройство прилегающей территории ДК «Металлург», расположенного по адресу: Челябинская область, г. Златоуст, ул. им								
зм. К	ол.уч.	Лист	№Док.	Подп	Дата	Карла Маркса,	д. 26		_					
зраδ	отал	Криво	щёков	gust .	03.24		Стадия	Лист	Листов					
овер П		<u>Басан</u> Басан	2000	tock	03.24 03.24		Р	6.1						
				VIVA.		План озеленения (окончание) М 1 :500	000	"Bum∏	роект"					

Формат А2

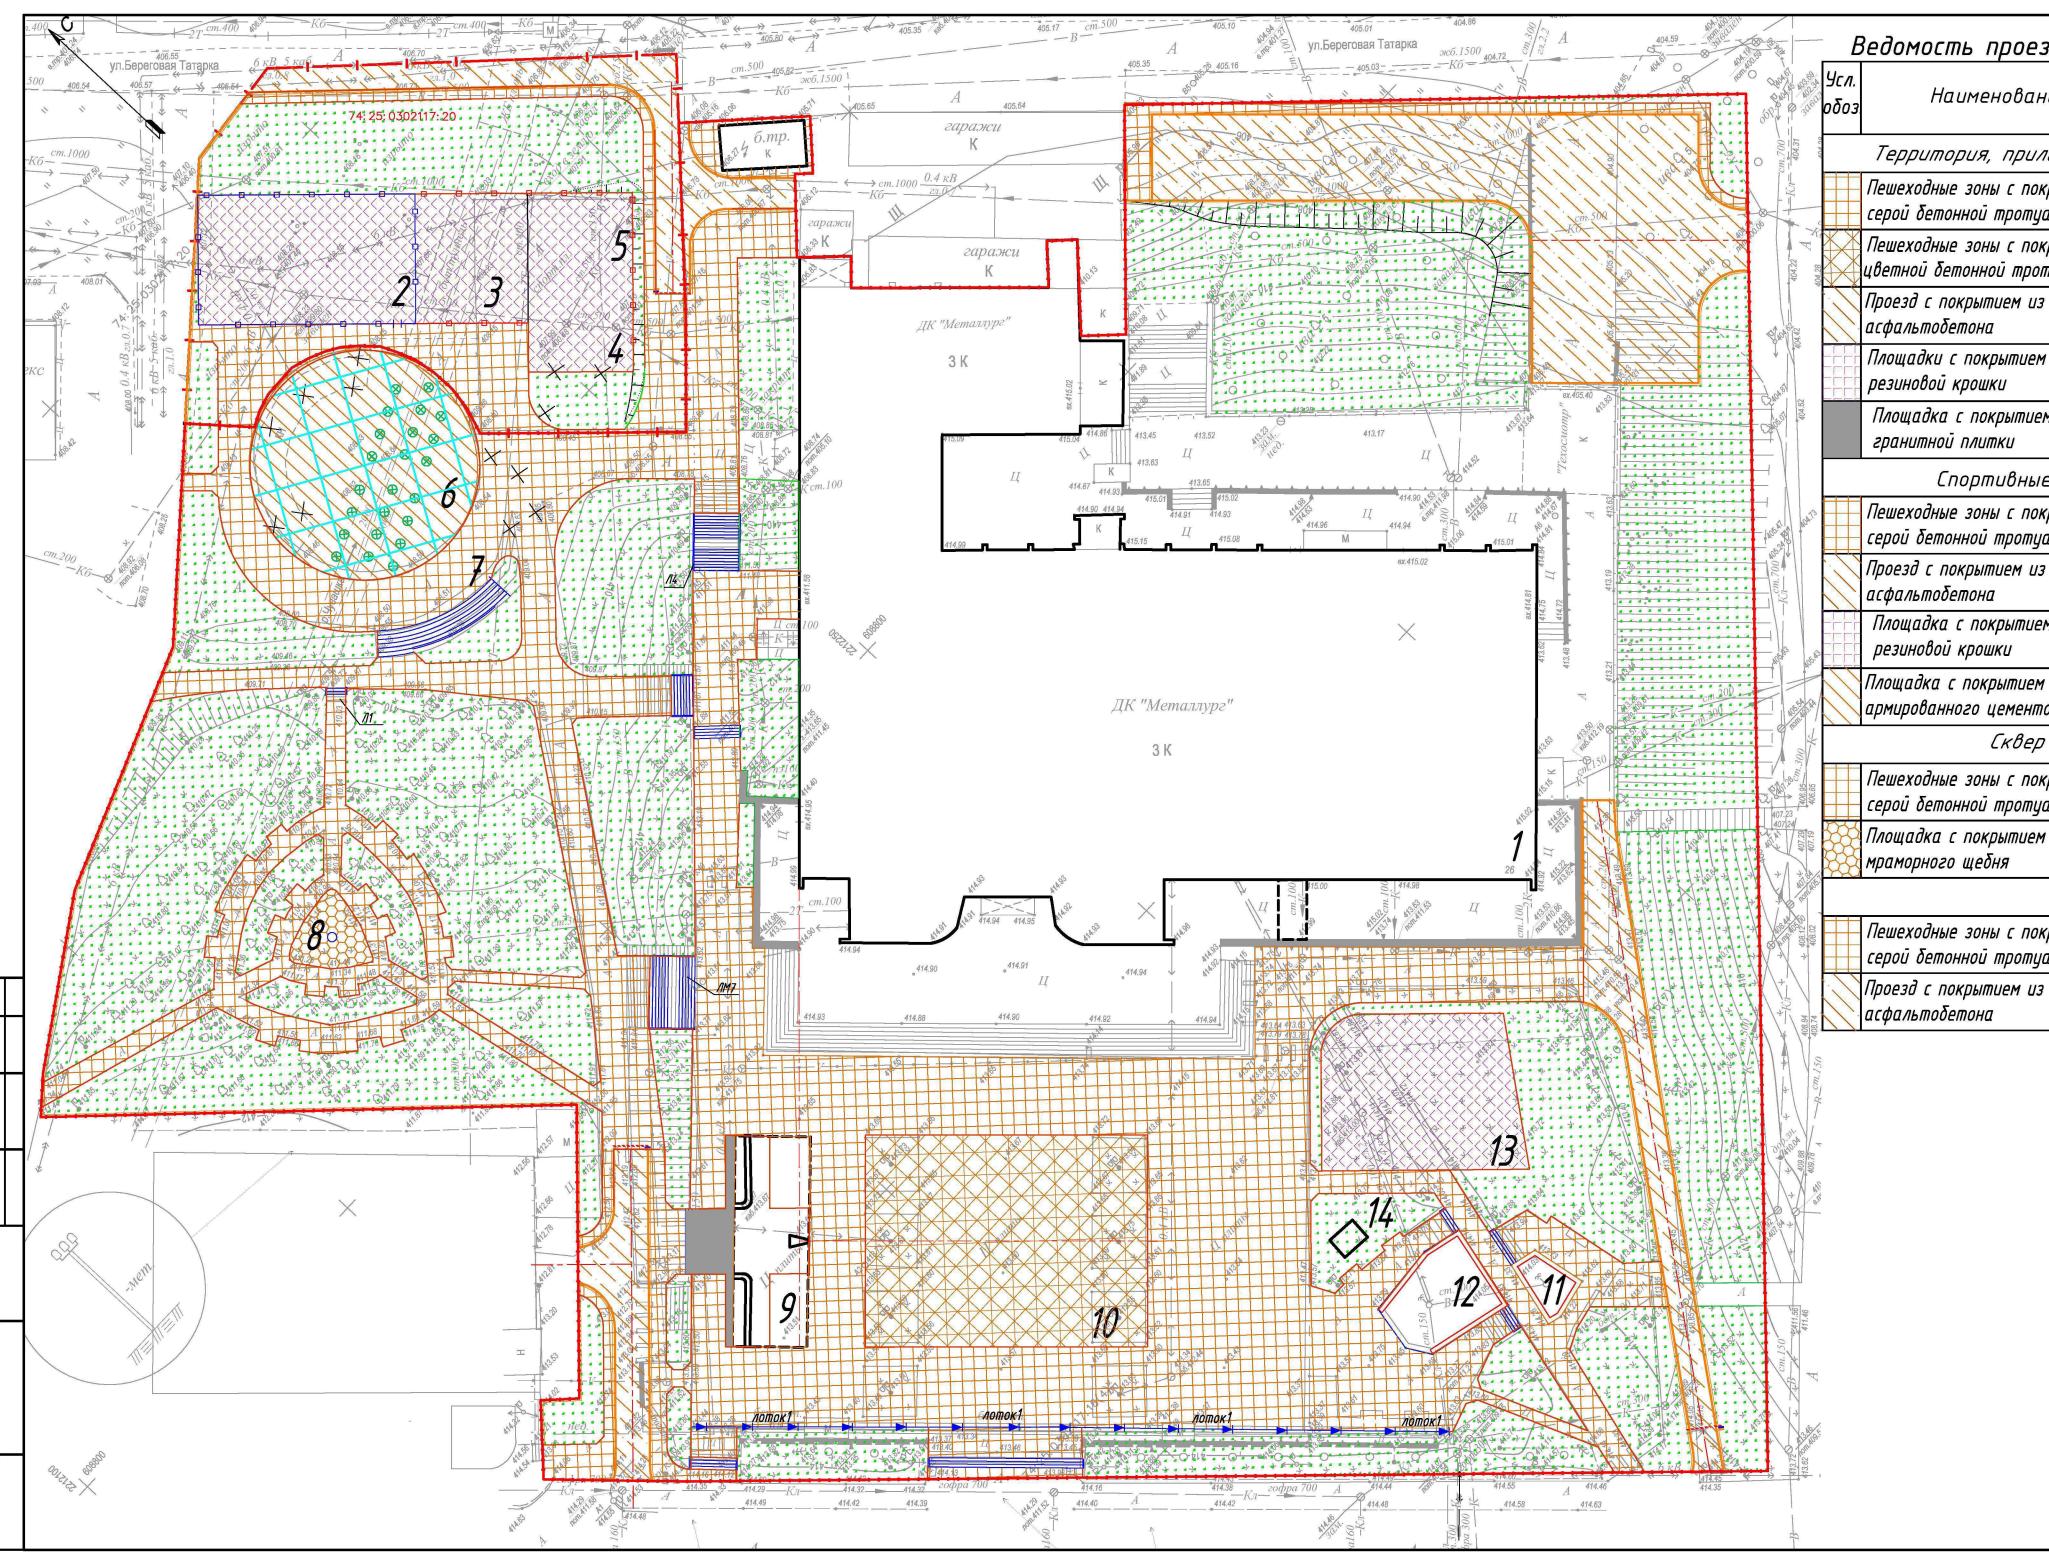

E	Ведомость проездов, трот	уаро	в, дорож	кек и площадок
Усл. обоз	Наименование	Tun	Площадь дор.одежды м²	Примечание
404 20	Территория, прилегающая к	здани	ю дома ку	ультуры (зона I)
	Пешеходные зоны с покрытием из серой бетонной тротуарной плитки	1	4304	100.00* м²- тротуарная плитка БР100.20.8, L=830 м см. л.9
	Пешеходные зоны с покрытием из цветной бетонной тротуарной плитки	1	1027.50	91 **м² -тактильная плитка 1 110 **м² -тактильная плитка 2 см. л.9
	Проезд с покрытием из асфальтобетона	2	611.00	см. л.9 БР100.30.15, L=132 м
	Площадки с покрытием из резиновой крошки	4	518.40	см. л.9 БР100.20.8, L=90 м
	Площадка с покрытием из гранитной плитки	3	73.00	175.00*м² - гранит см. л.9
	Спортивные объекты и	танц	цплощадка	ı (зона II)
	Пешеходные зоны с покрытием из серой бетонной тротуарной плитки	1	1293.00	9 ** м² -тактильная плитка 1 БР100.20.8, L=116 м, см.л.9
	Проезд с покрытием из асфальтобетона	2	383.00	см. Л.9 БР100.30.15, L=200 м
6	Площадка с покрытием из резиновой крошки	4	1060.00	см. л.9 БР100.20.8, L=275 м
	Площадка с покрытием из армированного цементобетона	6	710.50	см. л.9 Деформационные швы –243 м
	Сквер имени О.И.	Тищен	нко (зона	////
	Пешеходные зоны с покрытием из серой бетонной тротуарной плитки	1	1253.00	12 **м² -тактильная плитка 1 см.л.9 БР100.20.8, L=735 м
	Площадка с покрытием из белого мраморного щебня	5	74.00	см. л.9 БР100.20.8, L=35 м
5.	Стоянка дл	я авп	побусов (з	она IV)
	Пешеходные зоны с покрытием из серой бетонной тротуарной плитки	1	170.00	см. л.9 БР100.20.8, L=100 м
1	Paged & Bayayayayay			54 g 0

CM. 11.9

БР100.30.15, L=205 м

Ведомость жилых и общественных зданий и сооружений

ē		•	1/.		0		7	<b>.</b> 2		Строит	ельн.
плане	Наименование и	СШЕ	Ko	личесі	1100		Площа	дь, м²		объем	I, M <sup>3</sup>
на п	оδознαчение	Этажность	Зданий	Квар	тир	Застройки		Общая нормируемая		КПН	всего
ō∥		Эп	ηε	зда- ния	всего	здания	всего	здания	всего	впноре	дся
1	Дом культуры (сущ.)	3	1	-	-	x	ij	1	-	I	1
2	Площадка для игры в в баскетбол	-	1	=		1	1	I	484.50	1	I
3	Площадка для игры в в стритбол	-	1		ı	ī	I	τ	<i>250.75</i>	ı	I
4	Площадка для игры в в пинг-понг	-	1	×	-	ī	Ī	ι	<i>151.25</i>	1	I
5	Площадка для воркаута	_	1	-	-	-	-	-	171.88	-	-
6	Танцплощадка	1	1	-		ı	1	1	710.50	_	ĺ
7	Амфитеатр	=	1	-	-	-	Į	i	65.00	ı	ı
8	Арт-объект	ı	1	-	1	ı	-	Î	0.80	-	i
9	Мемориал "Златоуст-город трудовой доблести"	-	1	-	-	-	-	ī	258.00	1	ı
10	Событийная площадь	1-1	1		-	I	1	ı	1027.50	ı	-
11	Фонтан №1	ī	1	-			=	I	46.00	I	I
12	Фонтан №2	ı	1	=		I		I	154.00	I	I
13	Детская игровая площадка	1	1	-	=	ı	=	I	<i>518.4</i>	1	I
14	Камера насосного оборудования	-	1	-	=	-	E	×	12	-	=

**————— – граница земельного участка** 

74: 25: 0302117: 16 – кадастровые номера земельных участков


<u> — </u> – δортовой камень

- газоны

\* – объёмы тротуарной плитки и гранита на территории мемориала "Златоуст-город трудовой доблести"

\*\* – тактильная плитка 1 – с линейным расположением рифов тактильная плитка 2 – с расположением рифов в шахматном порядке

						ВП-45.2023-ГП								
					o)s	Благоустройство прилегающей территории ДК «Металлург»,								
						расположенного по адресу: Челябинская область, г. Златоуст, ул. им.								
Изм.	Кол.уч.	Лист	№Док.	Подп	Дата	Карла Маркса , д	Карла Маркса , д. 26							
Разра	<i>ботал</i>	Криво	щёков	Just	03.24		Стадия	Лист	Листов					
Ίροβε	рил	Басан	ов	DOON.	03.24		P	7						
ТИП		Басан	ов	tract	03.24		F	,						
						План благоустройства территории								
		1			М 1:500	000 "Bum		роект"						

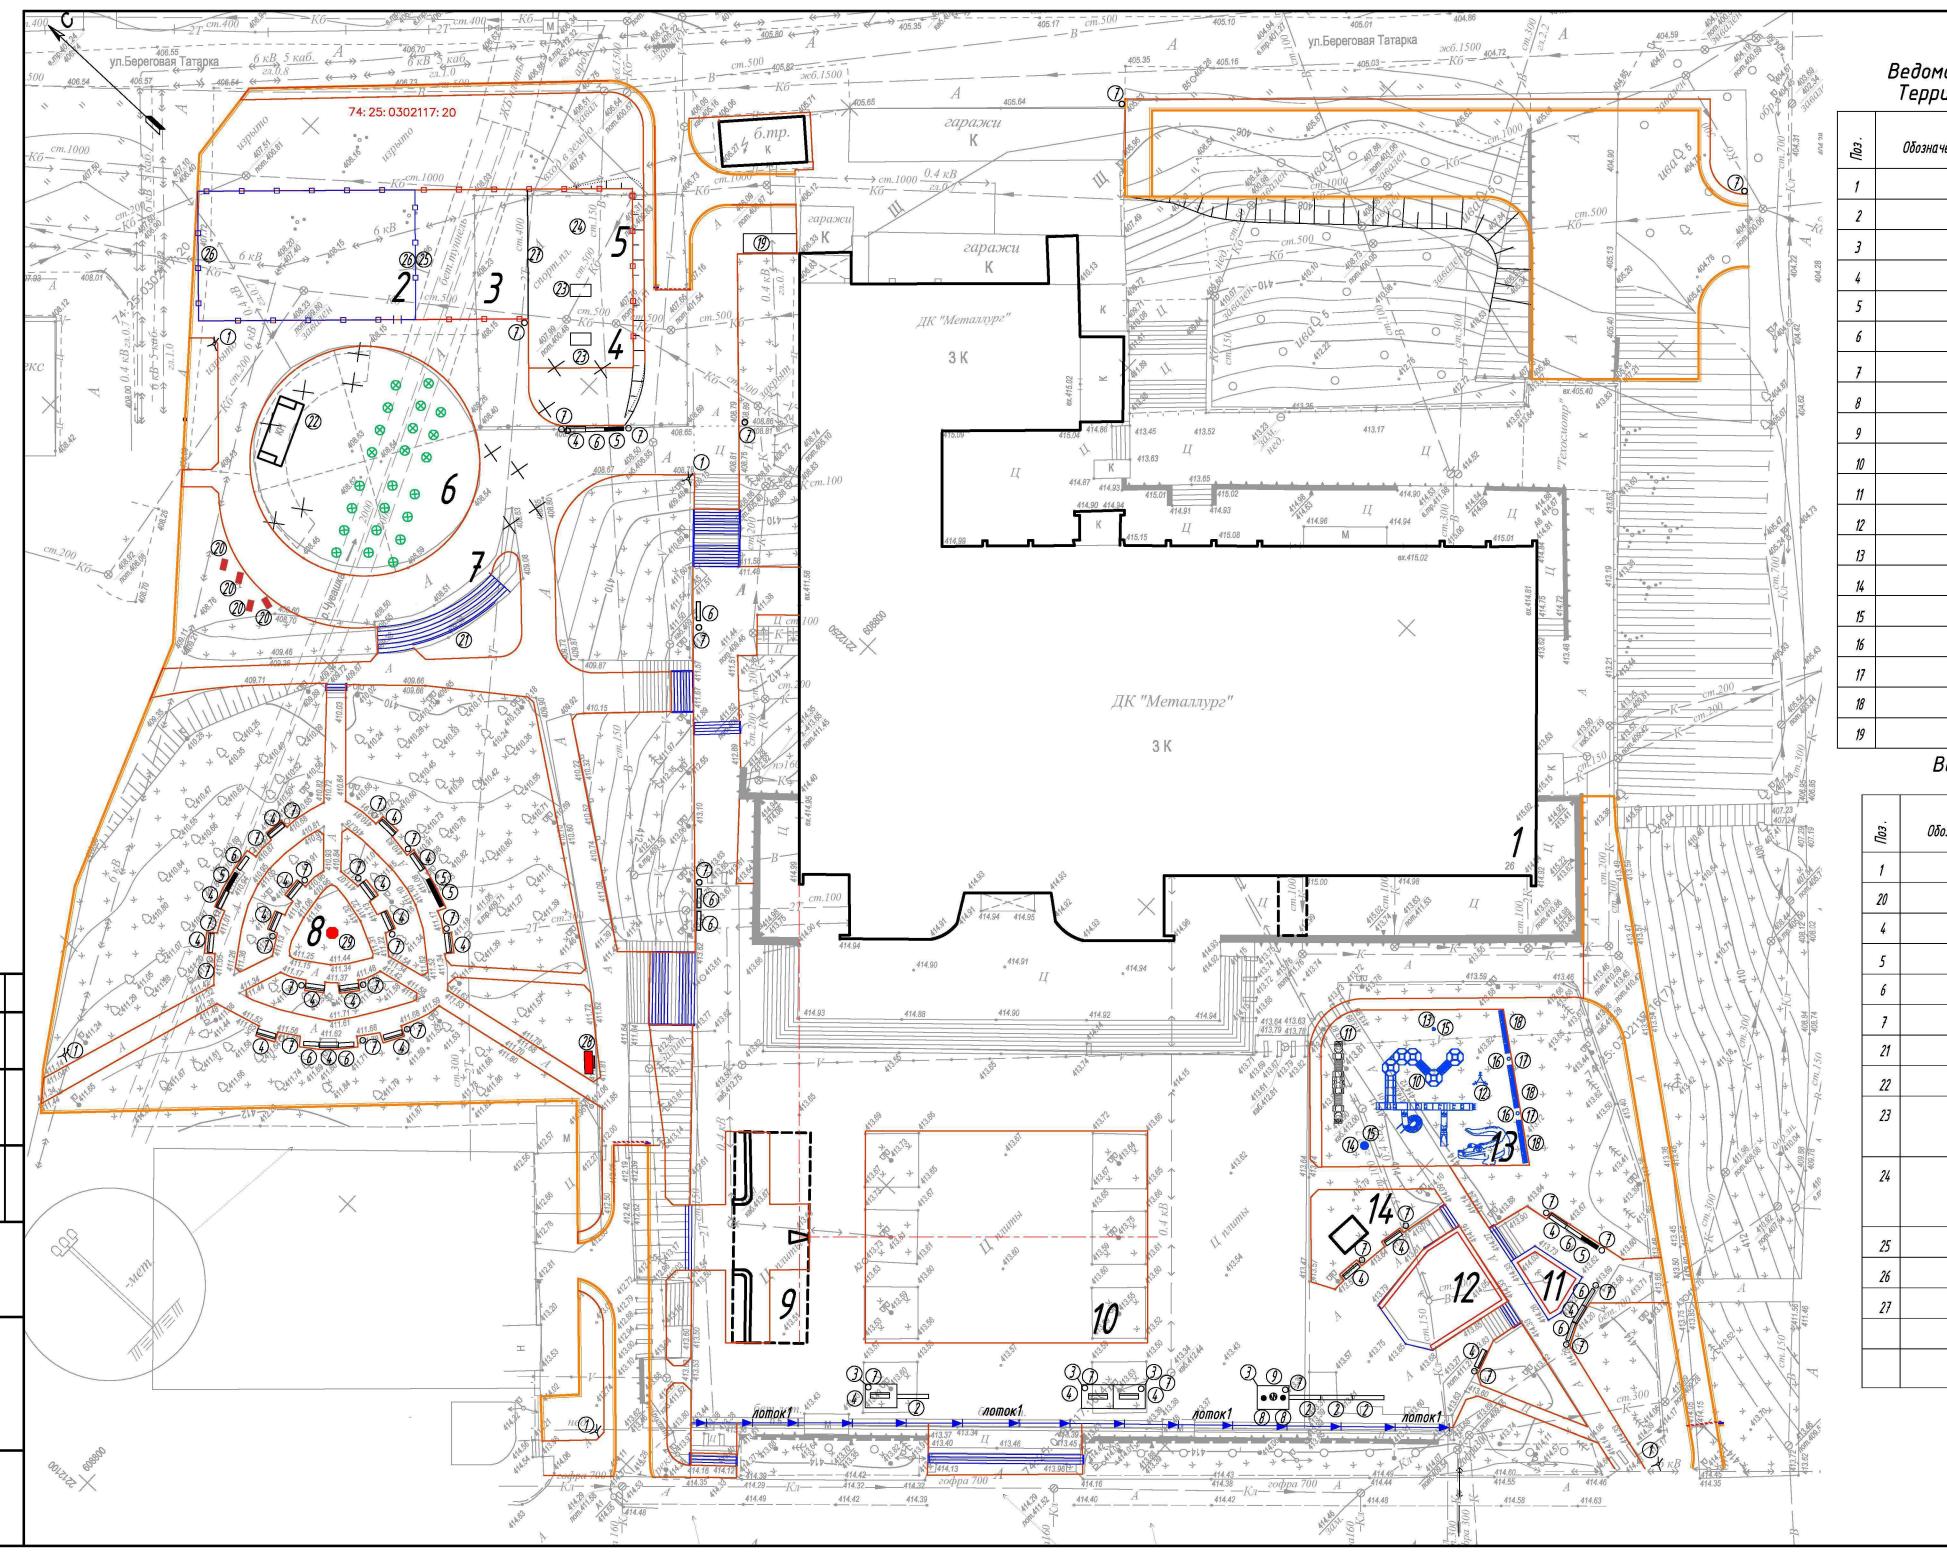

#### Ведомость малых архитектурных форм и переносных изделий Территория, прилегающая к зданию дома культуры (зона I)

-				<u> </u>
Поз.	Обозна чение	Наименование	Кол.	Примечание
1	7	Указатель уличный ЧФСО 3.2 с четырьмя табличками	3 шт.	
2		Портал световой ЧФСО 4.4 с диван - качелями	4 шт.	
3		Портал световой с навесом ЧФСО 4.2	4 шт.	
4		Парковая скамейка со спинкой и подлокотниками ЧФЕО 2.10	8 шт.	
5	1	Парковая скамейка со спинкой на подпорной стенке ЧФСО 2.12	1 шт.	
6		Парковая скамейка ЧФСО 2.11	5 шт.	
7	o	Уличная урна СВ 1	14 шт.	000 "Абсолютные технологии" Сталь с порошковым покрытием
8		Скамья Шайба малая СВ 2	2 шт.	Еталь с порошковым покрытием RAL 7024, бетон полированный серый, обработанная древесина
9	9	Уличный шахматный стол ЧФСО 3.15	1 шт.	
10		Детский игровой комплекс "Соты", арт. 5595	1 шт.	
11		Детский игровой комплекс "Экспресс", арт. 4419	1 шт.	
12		Качалка на 3-х пружинах "Трилистник", арт. 4179	1 шт.	
13		Детский игровой элемент "Колосок", арт. 4196	1 шт.	
14		Детский игровой элемент карусель , арт. 4197	1 шт.	000 "КСИЛ -Балтекс" Цветовая палитра изделий 13
15		Каркас финдамента для карусели и тренажера , арт. 3307	2 шт.	
16		У́рна деревянная с ж / δ основанием , арт. 1312	2 шт.	
17		Вставка для урны , арт. 1414	2 шт.	
18		Модульная скамья	3 шт.	
19		Автономный санитарный модуль с отделением для МГН	1 шт.	000 "Автотрансвектор"

#### Ведомость малых архитектурных форм и переносных изделий Спортивные объекты и танцплощадка (зона II)

<i>Поз</i> .	Обозначение	Наименование	Кол.	Примечание
1	7	Указатель уличный ЧФСО 3.2 с четырьмя табличками	1 шт.	
20	-	Шезлонг СВ 3	4 шт.	
4		Парковая скамейка со спинкой и подлокотниками ЧФСО 2.10	1 шт.	
5	_	Парковая скамейка со спинкой на подпорной стенке ЧФСО 2.12	1 шт.	
6	П	Парковая скамейка ЧФСО 2.11	1 wm.	000 "Абсолютные технологии" Сталь с порошковым покрытием
7	0	Уличная урна <i>СВ</i> 1	3 шт.	Сталь с порошковым покрытием RAL 7024, детон полированный серый, обработанная древесинс
21		Скамья -настил 10.1	33 m /18 m <sup>2</sup>	
22		Сценический комплекс СК 6 x 4 АП 1 ( арочная )	1 шт.	000 "STAGECRAFT"
23		Теннисный стол 2740 х 1520 х 760 мм, На металлических стойках, порошковая покраска, фанера ламинированная влагостойкая.	2 шт.	000 " Аспорт "
24		Комплекс Воркаут СИГМА 6300 х 3800 х 2400 мм, На металлических стойках, порошковая покраска, фанера ламинированная влагостойкая.	1 шт.	
25		Ферма баскетбольная Для стритбола	1 шт.	
26		Ферма баскетбольная Комплект из 2 х шт	1 wm.	
27		Скамейка для игроков общей длиной 9 м из 3 х секций	1 шт.	
		Ограждение спортивной площадки решетчатое высотой 4 м	90 M	
		Ограждение спортивной площадки : 3D забор высотой 3 м	67 M	

#### Ведомость жилых и общественных зданий и сооружений

	Весоность жаных в сощественных зошнав в сооружения												
плане	Наименование и	сть	Ко	лическ	пво		Площа	Вь, м²		Строит объем	ельн. I, м³		
на п.	обозна чение	Этажность	Зданий	Квар	тир	Заст	оойки	Оδщ нормир		เบร	всего		
δN		Эп	эрс	зда- ния	всего	здания	всего	здания	всего	впире	ээд		
1	Дом культуры (сущ.)	3	1	-	ı	-	ĸ	ı	E-	-	ı		
2	Площадка для игры в в баскетбол	ī	1	-	1	-	1	-	484.50	-	ī		
3	Площадка для игры в в стритбол	1	1	-	ı	•	· <b>-</b> -	ı	<i>250.75</i>	-	ı		
4	Площадка для игры в в пинг-понг	1	1	-	ı	1	ı	î	<i>151.25</i>	1	ı		
5	Площадка для воркаута	-	1	-	Ī	i	ı	τ	171.88	ī	ı		
6	Танцплощадка	ı	1	-	Ţ	ī	ı	ï	710.50	1	-		
7	Амфитеатр	1	1	1	Т	ī	1	1	65.00	Ŧ	1		
8	Арт-объект	1	1	-	1	1	1	I	0.80	T	I		
9	Мемориал "Златоуст-город трудовой доблести"	II.	1	1	1	-	1	ı	258.00	-	н		
10	Событийная площадь	1	1	-	I	-	ı	1	1027.50	-	ï		
11	Фонтан №1	I	1	1	1	ï	1	ì	46.00	-	1		
12	Фонтан №2	1	1	ĵ	1	ï	1	ı	154.00	i	1		
13	Детская игровая площадка	ı	1	-	-	-	-	-	<i>518.4</i>	-	1		
14	Камера насосного оборудования	-	1	-	-	-	-	-	12	ы	-		

#### Ведомость малых архитектурных форм и переносных изделий Сквер имени О.И. Тищенко (зона III)

	Обозначение	Наименование	Кол.	Примечание
		Указатель уличный ЧФСО 3.2 с четырьмя табличками	1 шт.	
85 83		Скамья прямая со спинкой и подлокотниками ЧФСО 2.10	15 wm.	
		Скамья прямая со спинкой и подлокотниками на подпорной стенке ЧФСО 2.12	3 шт.	000 "Абсолютные системы" Сталь с порошковым покрытием
Œ.		Скамья прямая на алюминиевых ножках ЧФСО 2.11	3 шт.	RAL 7024, бетон полированный красный марс, обработанная древесина . Надпись на стелле :
7	0	Уличная урна СВ 1	16 шт.	ореоесина . падпись на стелле : Сквер им О .И .Тищенко
9		Стела , квадратное табло с одной стороны , СВ 7	1 шт.	
9		Арт объект "Пламя"	1 шт.	ИП Шингарева Вера Фёдоровна

#### Ведомость малых архитектурных форм и переносных изделий Стоянка для автобусов (зона4)

Поз.	Обозначение	Наименование	Кол.	Примечание
1	O	Уличная урна СВ 1		000 "Абсолютные системы" Сталь с порошковым покрытием RAL 7024, бетон полированный серый


<u> — тортовой камень</u>


– снос зданий и сооружений

						ВП-45.2023-ГП								
						Благоустройство прилегающей территории ДК «Металлург»,								
						расположенного по адресу: Челябинская область, г. Златоуст, ул. им.								
М.	Кол.уч.	Лист	№Док.	Подп	Дата	Карла Маркса, д	Карла Маркса , д. 26							
грс	αδο <i>т</i> α π	Криво	щёков	aust	03.24		Стадия	Nucm	Листов					
ове	≘рил	Басан	юв	tout.	03.24		P	8						
7		Басан	ιοв	torst	03 24		<i>I</i> -	U						

архитектурных форм М 1:500 Формат АЗхЗ 000 "ВитПроект"

План размещения малых

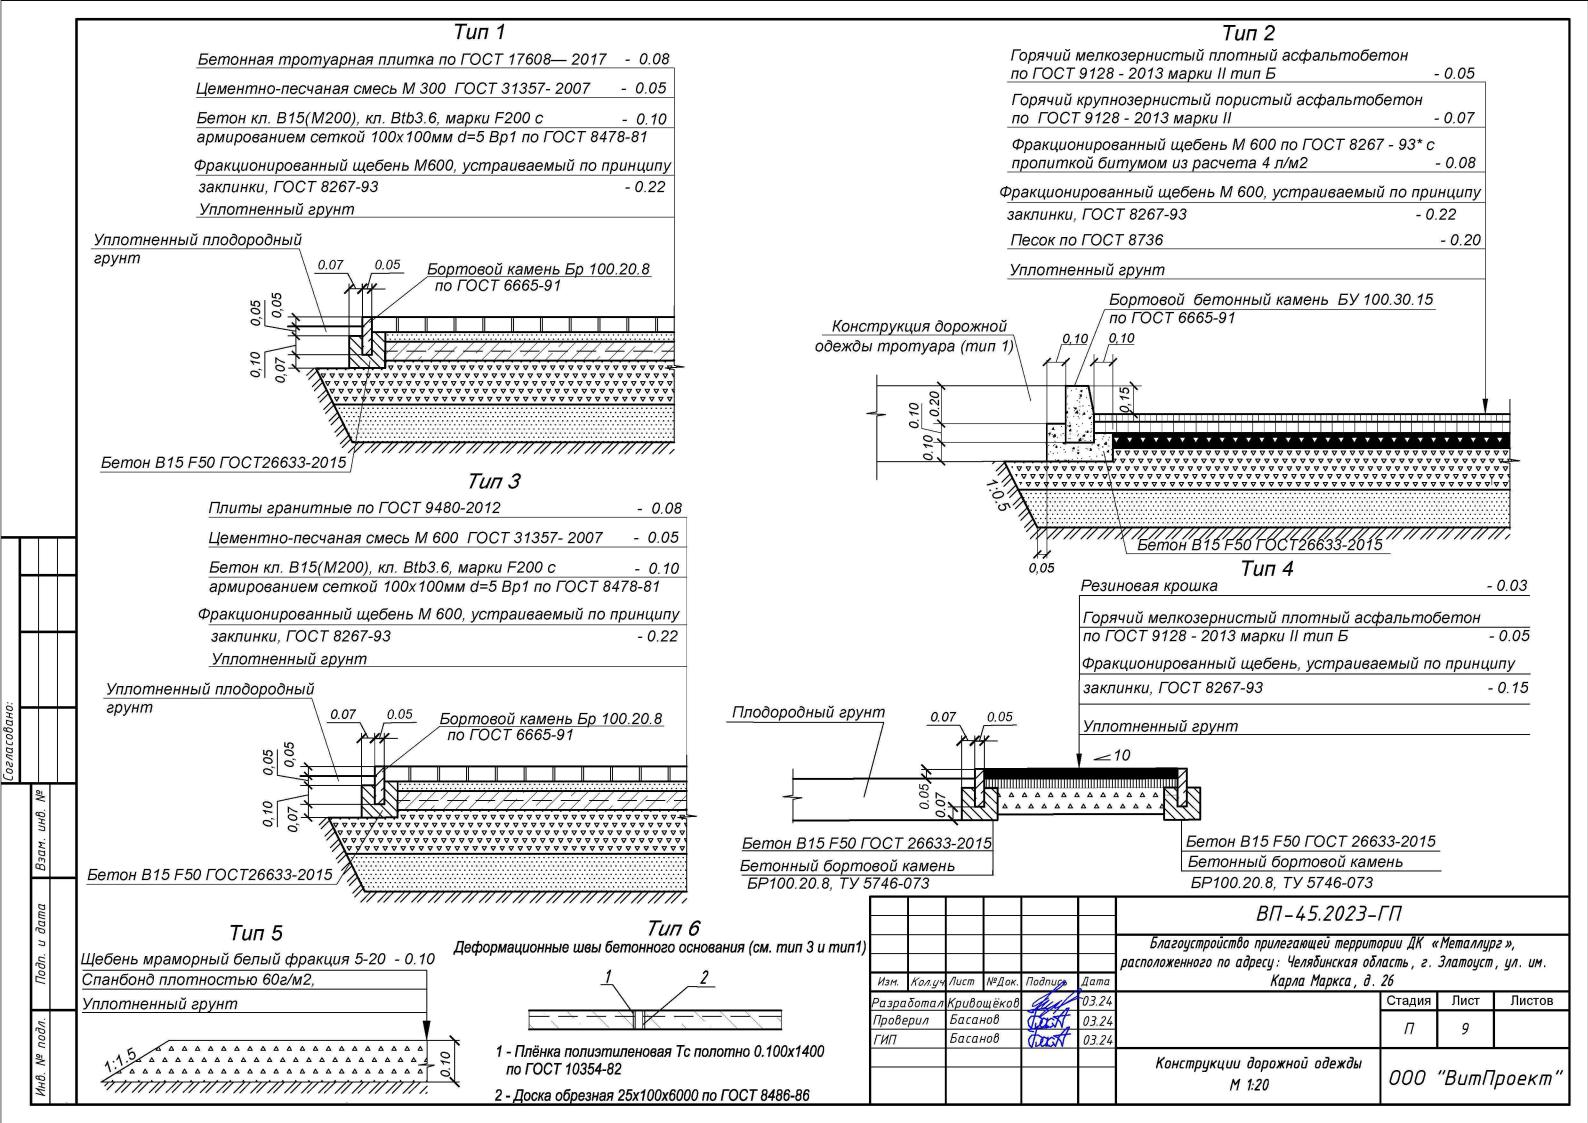

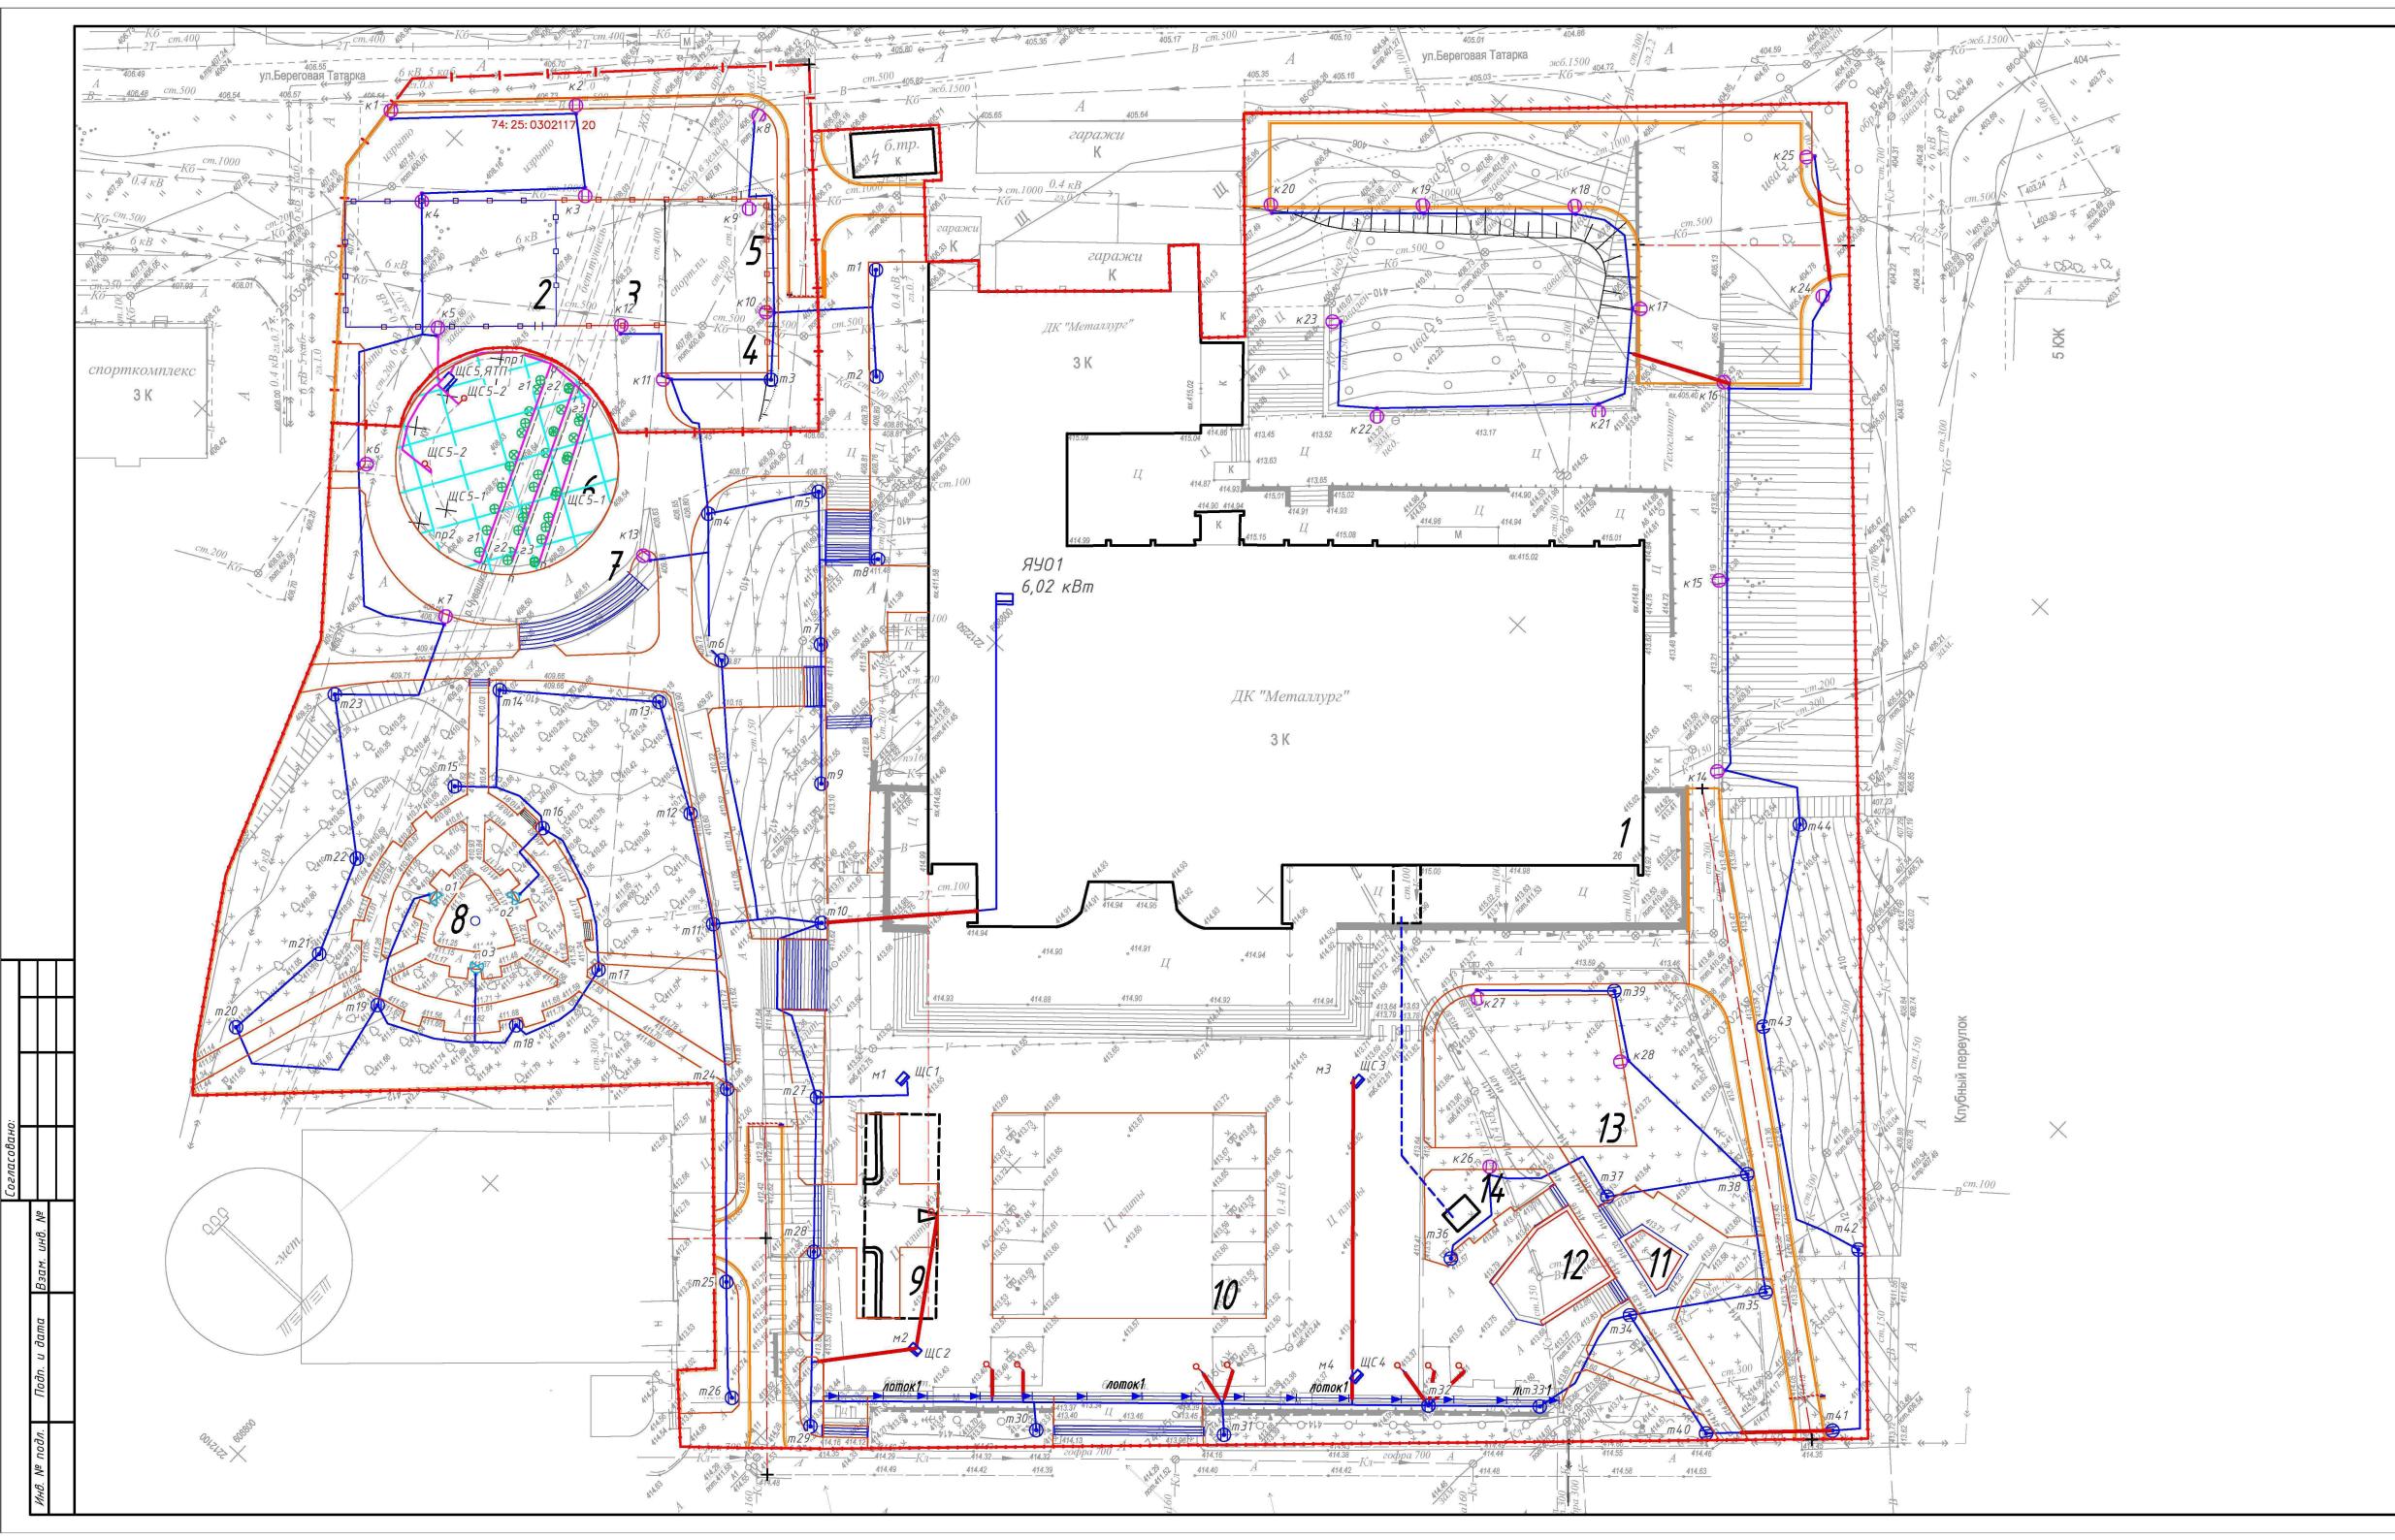

#### Ведомость жилых и общественных зданий и сооружений

	Ведомость жилых и общественных здании и сооружении												
плане	Наименование и	СШЬ	Ко	личесі	πθο	Площадь, м²				Строит объем	ельн. I, м <sup>3</sup>		
на п	обозна чение	Этажность	Зданий	Квар	тир	Заст	<i>оойки</i>	Общ нормир		HUЯ	всего		
ō∥		Эт	эрЕ	эда- ния	всего	здания	всего	здания	всего	зданпя	дсе		
1	Дом культуры (сущ.)	3	1	1		X	1	1	ì	1	1		
2	Площадка для игры в в баскетбол	-	1	1	-	1	1	I	484.50	-	I		
3	Площадка для игры в в стритбол	1	1	I	-	I	1	ı	<i>250.75</i>	-	I		
	Площадка для игры в в пинг-понг	-	1		-	-		-	<i>151.25</i>	-	-		
5	Площадка для воркаута	-	1		-	-		ı	171.88	-	-		
6	Танцплощадка	-	1	j	-	-	ļ	Ī	710.50	-	ı		
7	Амфитеатр	ì	1	į	-	-	ı	ı	65.00	1	ı		
8	Арт-объект	и <b>—</b>	1	1	-	-	ı	i	0.80	-	ı		
9	Мемориал "Златоуст-город трудовой доблести"	-	1	ı	-	-	-		258.00	ı			
10	Событийная площадь	-	1	H	-	-	1	-	1027.50	-	_		
11	Фонтан №1	ī	1			=		I	46.00		I		
12	Фонтан №2	-	1		1	=	=		154.00	-			
13	Детская игровая площадка	-	1	ı	=		=		518.4	-			
14	Камера насосного оборудования		1	-		=	=	ı	12	-			

### Условные обозначения проектируемых инженерных сетей

Обозначение на плане	Наименование	Примечание
0	Канализация бытовая	ВП-82.2022-ИОСЗ
0	Канализация дождевая	ВП-82.2022-ИОСЗ
	Хозяйствено-питьевое водоснабжение	ВП-82.2022-ИОС2
Q	Светильники наружного освещения	ВП-82.2022-ИОС2
—N—	Кабель ВВГнг Зх1,5 мм	ВП-82.2022-ИОС2

————— — граница земельного участка

– граница благоустройства

74: 25: 0302117: 16 – кадастровые номера земельных участков

Освещение территории см. проект ВП-45.2023-ЭН-03

					_								
						ВП-45.2023-ГП							
							Благоустройство прилегающей территории ДК «Металлург»,						
						расположенного по адресу: Челябинская ос	100	. Златоус.	т, ул. им.				
Изм.	Кол.уч.	Лист	№Док.	Подда	Дата	Карла Маркса , д	. 26						
Разра	абота л	Кривс	щёков	hust	03.24		Стадия	Лист	Λυςποβ				
Προβι	ерил	Басан	нов	West.	03.24		Р	10					
ГИП		Басан	нов	(Dell	03.24		3	70					
						Сводный план сетей инженерно-							
						технического обеспечения	000	"Buml	роект"				
						M 1:500		!	•				
				•		4 12 2		•					